Column	電気設備工事特記仕様書	15 再使用機器	The LEG CO. OF All Let List at 195 Annual 19		十十亩广准田十7年以 株社等压乳社网络广南水7日所五7种的万体 <b>这</b> 样包		
### 1				(23)機材の品質	するべき品質を確認できる機材の試験結果報告書を提出すること。	情 2 地中線路の余長 マンホール、ハンドホール内でケ	・一ブルの余長を見込む。
Company   Comp				② 環境への配慮		1 86 1	.)
The content of the			2. 主要機器図、製作図		規定される特定関連品目に該当する機材を使用する場合は、その判断の基準、	一部 エルタン フェル (ロエンダ	
The content of the					配感単項を満たすものとする。		,
Table   Tabl						地絡保護 過電流地絡	
The content of the			* 竣工図(設計図データの修正図)				
This content will be seen to be a property of the content of the					1) 会板 木質系70-リンゲ 構造用がね 集成材 単板積層材 MDF パーデノリルギード	8 外灯の点滅方式 手動 自動(	タイマー ・ 光電式自動点滅器)
The content of the					その他の木質建材、ユリア樹脂、仕上げ塗材は、ホルムアルデヒドを放散しないか、		
The content of the	3. 工事種別 (O印のあるものを適用する)					電 1 T車等回 . 和# . 和#	****
### 1995   1995					少ないものとする。	括   T   T   T   T   T   T   T   T   T	
Fig.						設	· IPコードレス電話機
## 1985   Company							
The content of the			併せて提出する。)			121 1	
Part						,	
March		17 機材等	● 受変電設備盤の鍵は ( 200番 タキゲンA-310-1 or 3) とする。		規制対象外	1 1 1 1 1 1 1 1 1 1 1 1 1 1 1 1 1 1 1 1	
Process   Proc			受変電設備を除く盤の鍵は ( 200番 タキゲンA-310-1 or 3) とする。				•
Company   Comp						<b>進</b>	
Company   Comp			<ul><li>電気盤、機器及び配管等の塗装色は、監督職員の指示による。</li></ul>			拡   塩塩	
Company   Comp						ア   定格出力 90W	性能 級
Table	トイレ呼出設備		<ul><li>配線器具のプレートは、図示なき場合一般は新金属製、和室は樹脂製とする。</li></ul>		e. 非ホルムアルデヒド系接着剤及びホルムアルデヒドを放散しない塗料使用		
The content of the				25 安内空与中の		- 出力スイッチ	-ボード 5回路 )
Company   Comp			屋内幹線(隠蔵、打込み)・・・EP	化学物質の	監督職員に報告すること。		(壁ボックス等)の接続はコネクターによる。
1.7480				濃度測定		ワイヤレス式 (・電波式	
1.			屋外(露出) •••G、HIVE				
### Control	II. 工事仕楼		H•H~盤 •••FEP、HIVE	受 1 電気方式	"- " - "		
## ACCOUNTS   STATE OF THE PROPERTY   1997				変 2 盤形式		電 1 親時計 - 水泉寸 刑 同致 禁庫	
### ADDRESS - AD				電 3 主遮断装置 設 3 主遮断装置	LBS形 VCB形 PF-S形	気   時報器 ( プログラムタ	チャイム )
### 1971年20日 - 1978年20日 - 1978年	(電気設備工事編) (平成31年度版)」(以下、「標準仕様書」という)、「公共建築改修工事標準仕様書(電			備   4 操作方法		1 26 1	
### 1							
### 1 - 1 - 1 - 1 - 1 - 1 - 1 - 1 - 1 -	2) 機械設備工事及び建築工事を本工事に含む場合、機械設備工事及び建築工事はそれぞれの標準仕様書、標準図を		<ul><li>マンホール、ハンドホール、プルボックス、盤内及びその他要所のケーブルには、合成樹脂</li></ul>	0 設備容量		テ 1 受信方法 • CATV • アンテナ	
1 - 1 - 1 - 1 - 1 - 1 - 1 - 1 - 1 - 1 -						I I	
### 1980日				0 1845	■ 産畜接地極は単独とする。		
1				9 接地用端子箱	<b>/</b>		• CATV-1
1.1 本名の位		18 あと旅エアンカー		10 換気扇	設けない 設ける	設 7 電波障害調査 事前調査ポイント 箇所	<ul><li>事後調査ポイント 箇所</li></ul>
### 1985	1 工事用仮設 * 工事区分表による。						
### 1	甬					ト     イ   1 電気方式	
***					高圧 - 三相 3線 6.6KV	2 表示盤 窓数 1 窓	
### 1 A MARTIN COLOR	^		※※本 全体の0.5% * 各径につき1ロット3本以上	电     設 3 原動機		1	
2.4 新規等の	毎月使用量を監督職員に報告すること。	10 全屋制雪線管	- 全屋制電線等の涂はけ下部にトス	備	種類 ・ディーゼル発電装置 ・ガスタービン発電装置		: nacument, 7 to 1, +7
1 型列工を上   1						IIII ・ 同一至内に取りける電動、フザ	一の音色は異なるものとする。
# 有限的			・産内 ・産介 ・凶ホ ・なし	4 燃料		1 2 1 1 1 1 1 1 1 1 1 1 1 1 1 1 1 1 1 1	HE XIII SHEAR STEW SEE SEE SEE
● 電影工業主		00 - 11 -				火   - 副受信機 窓	- 単性 総合防災盗租込
- 他の主張を持つのでは、大きないというでは、「大きないというでは、「大きないない。」 を表している できない できない できない できない できない できない できない できない	4 電気工事士 受電区分 - 高圧受電 * 低圧受電	20 20-7		II I' /	· I	知 非常放送連動付	
	* 電気工事士法の区分により施工するものとし、契約電力が500kw以上の電気工作物においても		- 外壁の地中部分等、水密を要する部分 つば付鋼管、防水鋳鉄管	6 太陽元光是安直		□ 2 非常警報装置 □ □ □ □ □ □ □ □ □ □ □ □ □ □ □ □ □ □ □	
■ 在東京日本の大学、大学のです。					- 搭載タンクの燃料は、満タンにて引き渡しとする		
■ 実施で置き 名称 有 月度	電気工作物の保安業務を行うものとする。			電気方式 電気方式		検知器 ブラグ式	<ul><li>固定式</li></ul>
・ 主事の意と、接上、 元素に必要な年間を目立て安正さの責任とし、その責和が生産があった。				灯	* 単相 2 線式 210V	- 防犯散備も含む - 非常通筆	.政策も含む
□ 20 日本の作用		21 支持間隔		1/H		[	
● 電影等の引送 ・ ・			種類 支持間隔 備考			A   3 地中線保護材料   波付硬質合成樹脂管 (FEP)	
② 免生がの記憶等 ② 会と並がの記憶等 ○ では、				5 照明用ポール	- 配線用遮断器 - カットアウトスイッチ		
9 免社がの設等 - 電気機器特性性等 (CO 1 発生的の影響)による。 - 選及工作的性限等 (EO 2 発生的の影響)による。 - 選及工作的性限等 (EO 2 発生的影響)による。 - 対したの取り合い  1 建則とも取り - 本工事品工作ラ気設強の動物を放加液を連抜すること。 - 対したの取り合い  1 建則とも取り - 本工事品工作ラ気設強の動物が高速が表現。 本の地の影響 - 地の報 - 再生の込跡で(M-D) - 生の発酵は加速である。 - 特別を開放した。 ・ 生の発酵は加速である。 ・ 生の発酵は加速である。 ・ 生の発酵は加速である。 ・ 生の発酵は加速である。 ・ 生の発酵は加速である。 ・ 生の影響 (US) 1 加速				0 照度測定			
一般に表現の表現を表現します。   1.50以下			ケーブ よラック (鋼製) 2.0m以下 直線部以外の接続については 接続点及びラック端部の近くの箇所		- 監督戦員の指示による。	5 土工事 埋設深さ ( 1.2m以上	0.9m以上 - 0.6m以上 - 0.3m以上)
● 本工事施工厂件 う間設別側の務板な加工改造体本工事に含む。			ケーブ ルラック (その他) 1.5m以下 (0.3m程度) に設けること。 金属線75 (1種) 1.0m以下 線び接続部の両側、付属品の	7 その他	- 分電盤の図面ホルダーに、単線結線図を収納する。	- 埋設配管、埋戻しの際30cm毎に	転圧すること。
・ 担切上中型投   ・ 担砂	① 既設との取り合い ・ 本工事施工に伴う既設設備の軽微な加工改造は本工事に含む。		接続部及び線び端部に近い箇所	動 1 電気方式	1		
- 場内によるのによっています。 ・ 場内には一般の ・ 他の上下客 の mmを担かめます。できない。 この 12 集後の ・ 他の上下客 の mmをしたがまれてあるもの及び歩行の用にのか供される部分を除く)を横断する 場合は解正も向以上、屋外用照明であって、砂を機能なは変形を上幅以上、屋外用照明であって、砂を機能を上幅以上、屋外用照明であって、砂を機能なはかった。 第2 乗車 をする。 ・ 地中配管 ・ 配線 使用の住来がまれであるもの及び歩行の用にのか供される部分を除く)を横断する 場合は解正もの以上、屋外用照明であって、砂を機能を上に対した対地電位1507 はた平空電機を温度以具のの場所に能数する場合は数量上を加以上、との他の場合は5m以上 とし、これによりがたい場合は監督が最上といび上、その他の場合は5m以上 ・ 温路を機断する場合は路面上5m以上とする。ただし、交割に支軽を及ぼすおそれが少ない 場合で工事上やむを得ないときは、参道と単進との区分がある道路の歩道上においては 層面上 2 の他の機能 ・ 温路を機断する場合は路面上5m以上とする。ただし、交割に支軽を及ぼすおそれが少ない 場合でエ事上やむを得ないときは、参道と単進との区分がある道路の歩道上においては 層面上 2 の他一般設備 一 その他一般設備 「全変設置 上記、選絡以外の場所には対象上ではよる。 ・ 温を登録で 3 無数框 ・ 第3 無数框 ・ 第3 無数框 ・ 第3 無数框 ・ 第3 無数框 ・ 第3 無数框 ・ 第3 上 接触 第3 無数框 ・ 第3 上 接触 第2 本 2 本 2 本 2 本 2 本 2 本 2 本 2 本 2 本 2			土中配管は土間スラブに支持する。	カ 2 制御盤			
1 地中電板	- 物門制度の対抗に対し - 物門制度の対抗に生物 - 物門配出施工だ生	22 耐震施工				₹	
13 構内配電線路				7 (018		の一曲	
13 構内配電線路	・ 地中町官・町線には標識シート寺(2倍)を設ける。			雷 1 受電部	突針 棟上げ導体 架空線式		
場合は落面上の以上、屋外用照例であって、純金機構及はデアルを使用した対地電圧150V 以下のものを交通に変物のないように施設する場合は地表上和以上、その他の場合は5m以上 化圧突空電線を道路以外の場所に施設する場合は地表上和以上、その他の場合は5m以上 とし、これによりがたい場合は延留瞬員との協議により決定する。 ・ 道路を横断する場合は路面上5m以上とする。ただし、交通に支障を及ぼすおそれが少ない 場合でエ事上やむを得ないときは、歩道と車道との区分がある道路の歩道上においては 路面上2.5m以上、その他の遊路上においては各面上3.5m以上とする。 上記、道路以外の部分については路面上3.5m以上としこれによりがたい場合は監督職員 との協議により決定する。				保 2 避雷導線	鋼より線 鋼帯 建築構造体利用		
## (相) (本) (本) (本) (本) (本) (本) (本) (本) (本) (本							
14 構内透信線路 架空電線     - 道路を横断する場合は路面上5m以上とする。ただし、交通に支障を及ぼすおそれが少ない場合で工事上やむを得ないときは、歩道と車道との区分がある道路の歩道上においては 路面上2.5m以上、その他の道路上においては4.5m以上としこれによりがたい場合は監督職員 との協議により決定する。     A     その他一般設備     受変電設備 直流電源装置 直流電源装置 を密設備     - 整流装置 り、書電池 2 UPS     2 UPS     * 常時インパータ給電方式 ・ ラインインダラクティブ方式 * 常時商用給電力工 ・ 常時商用給電力工 ・ 常時商用給電力工 ・ 別チウム二次電池 ・ ・ 20・必要池 ・ ・ 20・必要池 ・ ・ 20・の水来蓄電池	低圧架空電線を道路以外の場所に施設する場合は地表上4m以上, その他の場合は5m以上						
架空電線     場合でエ事上やむを得ないときは、歩道と車道との反分がある道路の歩道上においては 路面上2.5m以上、その他の道路上においては4.5m以上としこれによりがたい場合は監督職員 との協議により決定する。     B     -     その他一般設備	14 He at 75 He de 10		· · · · · · · · · · · · · · · · · · ·		整流装置 ( ) 蓄電池 ( )		
路面上2. Sm以上. その他の道路上においては4. Sm以上とする。 上記. 道路以外の部分については路面上3. Sm以上としこれによりがたい場合は監督職員 との協議により決定する。  B	架空電線 というのものはは、これのである。これには、大型に大陸に大陸に大陸に大陸に大陸に大陸に大陸に大陸に大陸に大陸に大陸に大陸に大陸に			刀   2 UPS     貯			
	路面上2.5m以上, その他の道路上においては4.5m以上とする。		B ー その他一般設備	蔵			
				□ □ □ □ □ □ □ □ □ □ □ □ □ □ □ □ □ □ □	1 1 1 1 1 1 1 1 1 1 1 1 1 1 1 1 1 1 1 1		
名張小学校区放課後児童クラブ 4 施設整備工事			工事名		<u> </u>	+ ** ** ** ** ** ** ** ** ** ** ** ** **	認 管理建築士


図面番号 E一〇1 特記仕様書




TEL 0595-48-6066 FAX 0595-48-6067





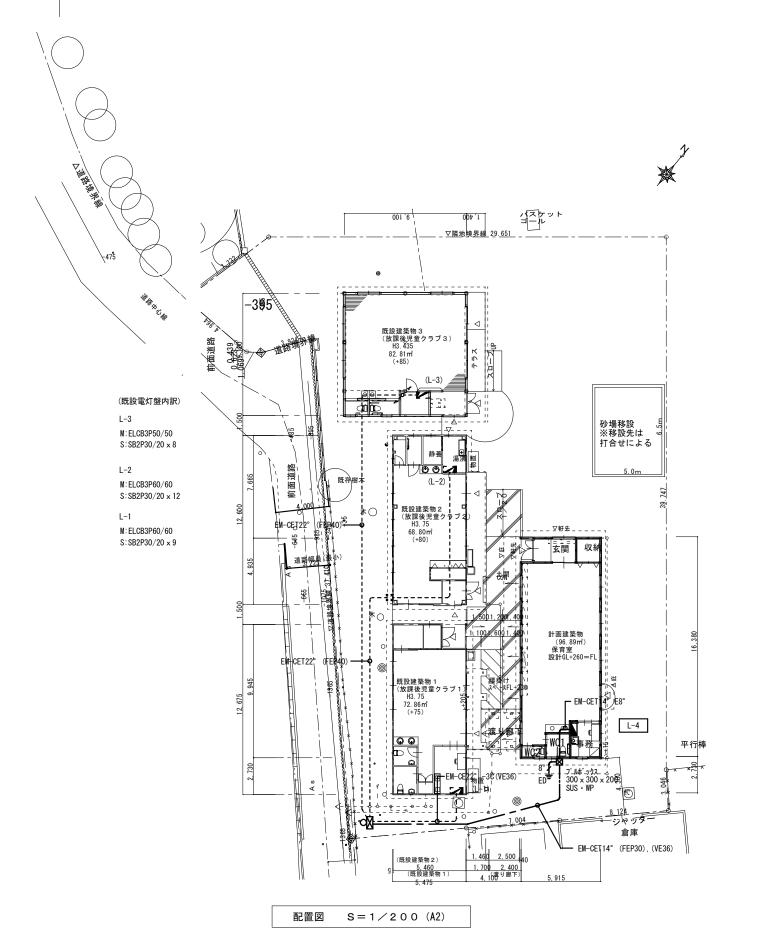

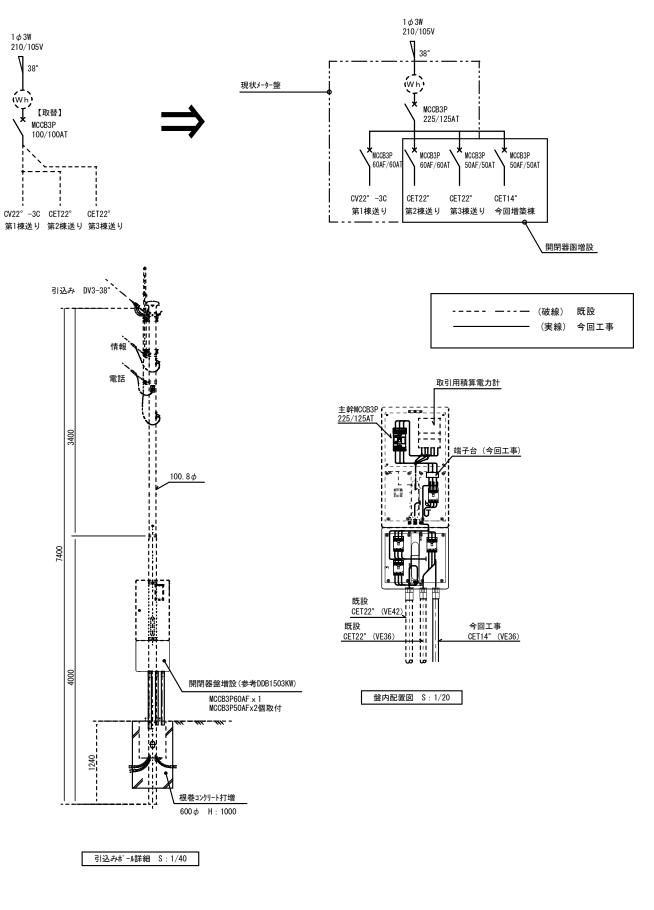


特記	・接地極埋設標(金属)を設置すること。	工事名	工事名 名張小学校区放課後児童クラブ4施設整備工事				
		図名	電気設備 配置図	縮尺 A2:1/200	図面番号		
			电双放闸 低巨区	A2.1/200	E-02		





1級建築	士事務所	登録(三重	1-1987号)	
<b>〒</b> 518−0	775 三重県4	名張市希央台	<b>65番町109番地</b>	
TEL	0595-48-6066	FAX	0595-48-6067	
E-mail	h.a.t@tuba	a. ocn. ne. jp		127

	承 認	管理建築士
		1級 256630
図面提出日	2024/08/15	旦王 扒門



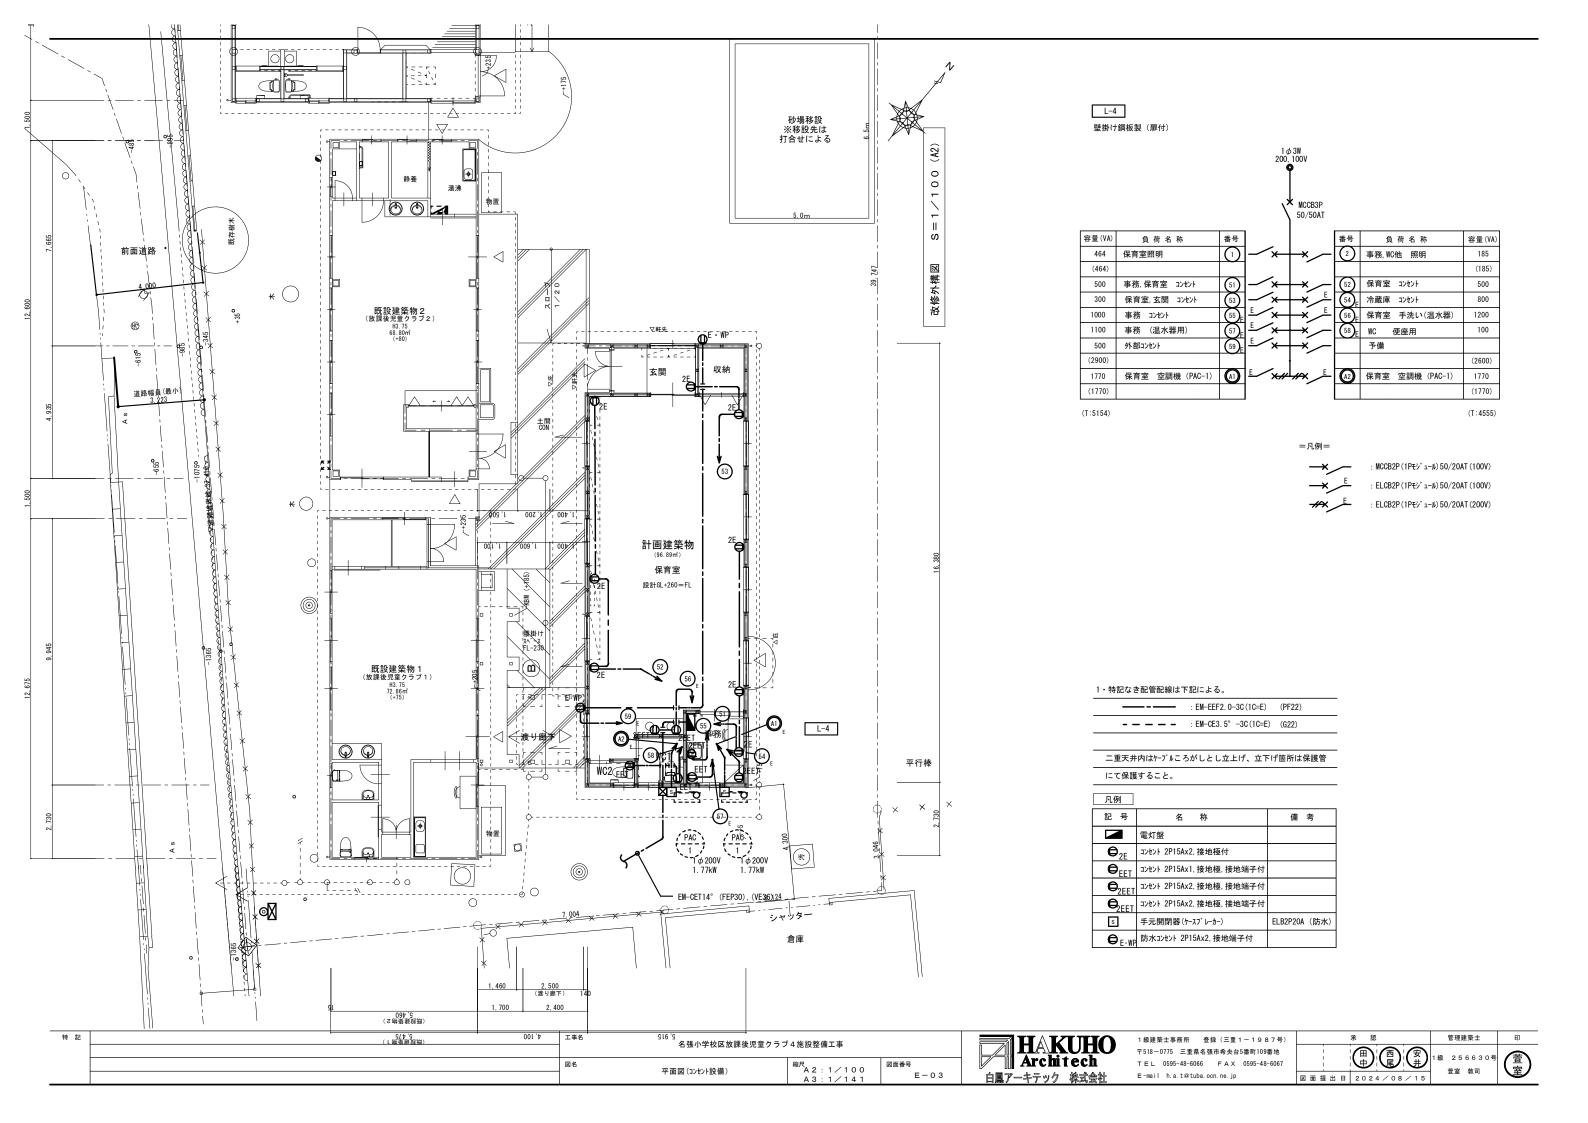

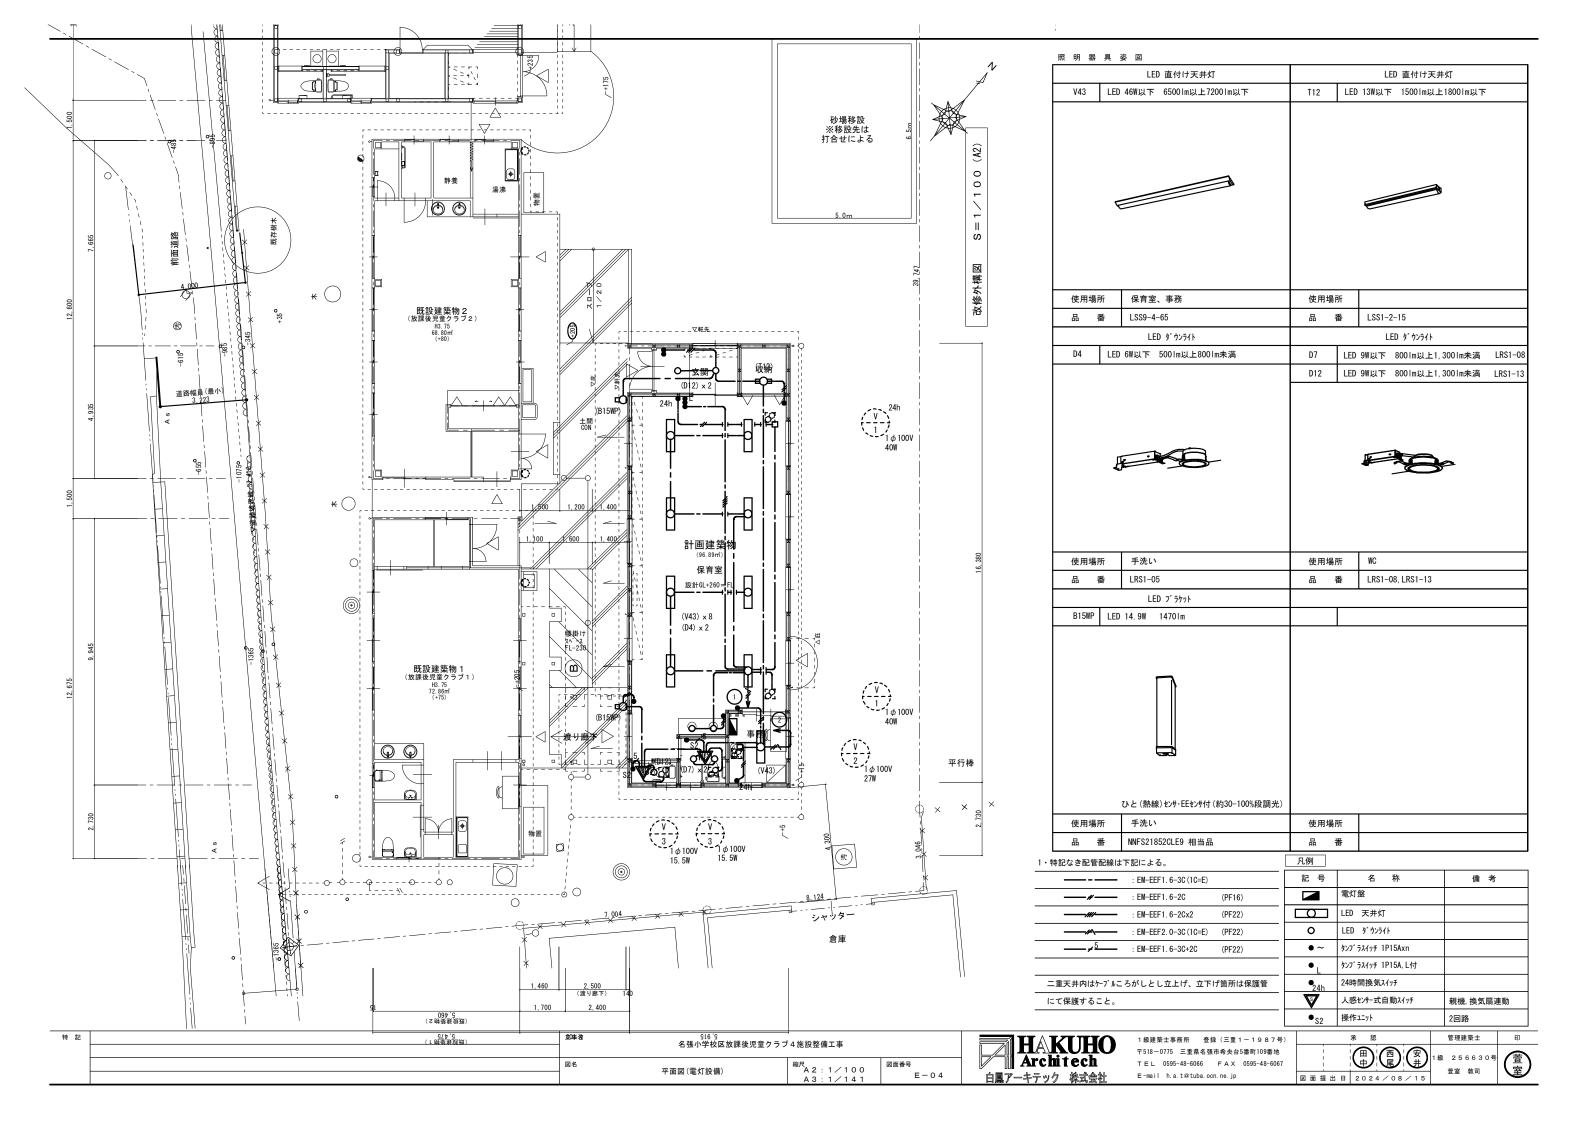

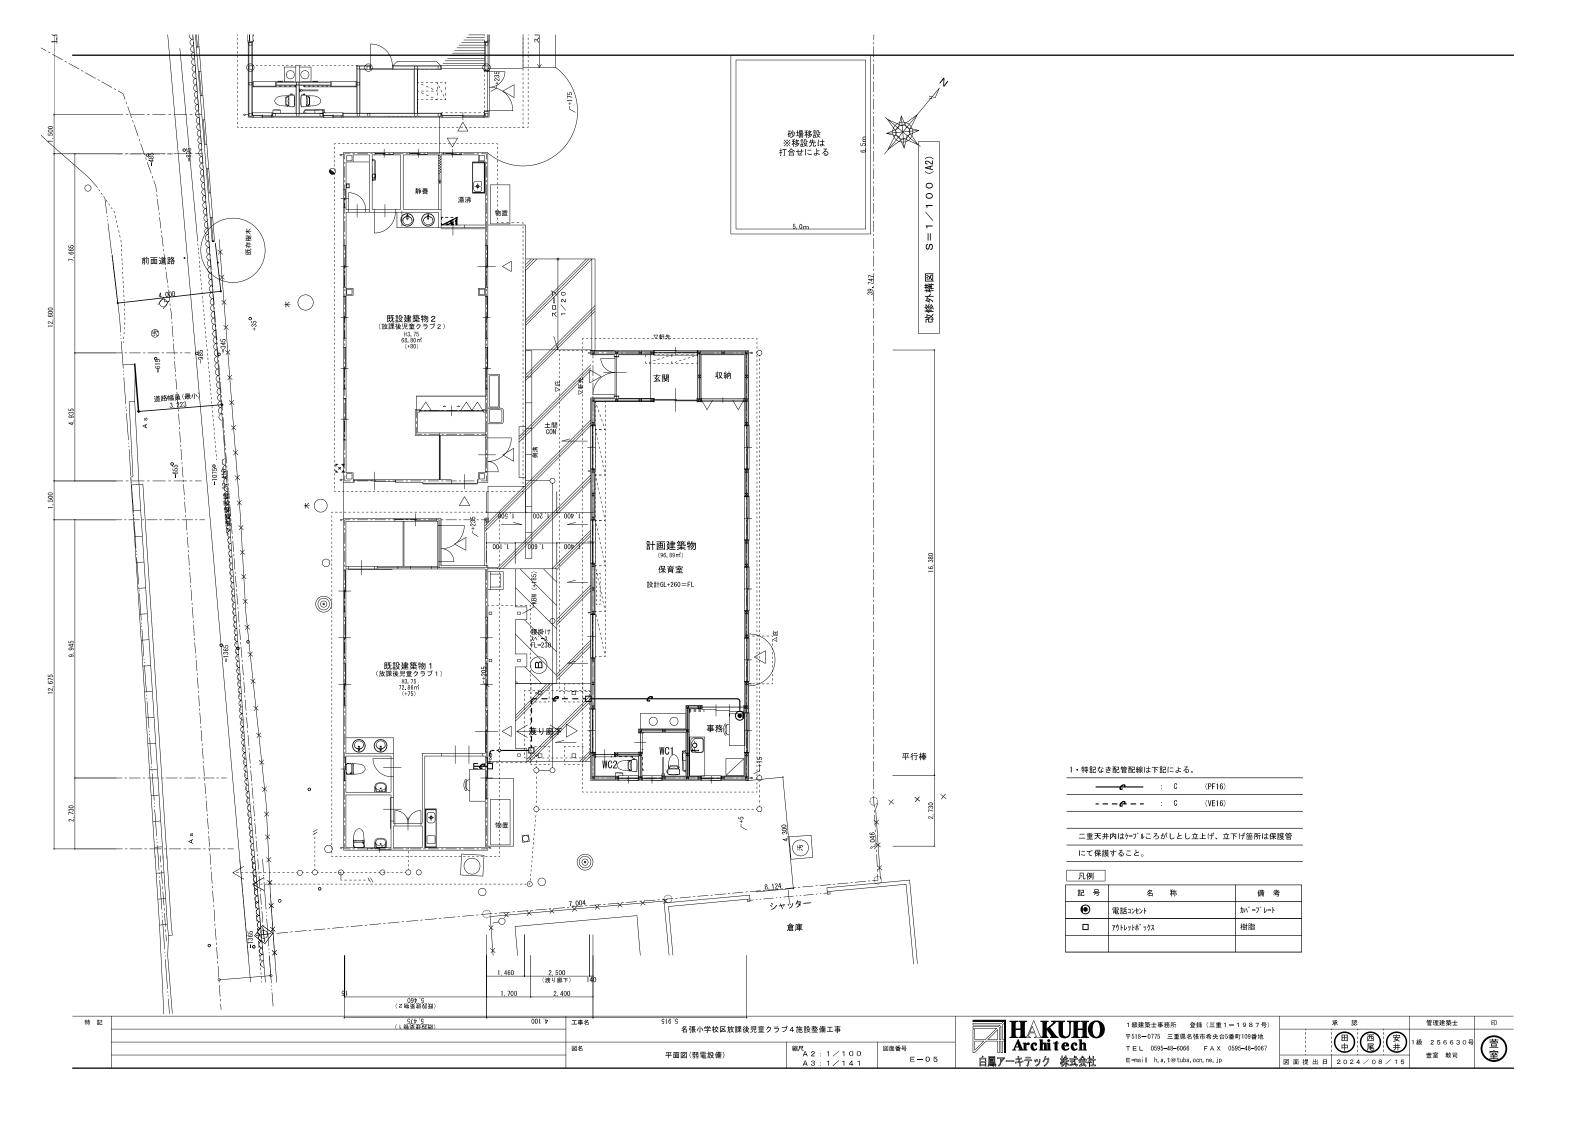

	機;	城設備工事特記仕様書	(●印を付けたものを	適用する。) 給水設備		機器設備	
建築概要				⊙ 給 水 方 式	水 道 直 結 式	◎ 設計空気条件	<ul> <li>外気 &lt; 夏期&gt; ℃ % &lt; 冬季&gt; ℃ %</li> </ul>
工事名称 名張小学校	で 放理後 旧舎 カニ ゴ 4 地	: 孙敦借丁惠			- 高 架 水 槽 式 (・ 市水 ) - 圧 カ 方 式 (・ 圧カタンク ・ 回転数制御 )	(特記なきは建設省 建築設備設計基準による	- 室 内 <夏期> °C % <冬季> °C %
工事場所 名張市内		2. 汉至湘二中				姓米欧洲欧川至平にある	■ 一般系統の湿度は成り行きとする。
	_				・ ステンレス製 ・ 一体型 ・ パネル型 ・ 鋼板製 ・ 一体型 ・ パネル型	- 熱源機器	・ 冷温水発生機 ・ チラー (・空冷HP ・空冷 ・水冷HP ・水冷) ・ 温水ポイラー ・ 氷蓄熱
建物名称	構造		地面積(㎡) 備:	考 高 架 水 槽 <本体:			- ・ 温ホ小1フ ̄ ・ 水台窓 - ○ 室冷HPパッケージ ・ ガスHPパッケージ ・ FCU ・ AHU
児童放課後クラブ	W造	1 8	3 9 . 4 3		- ステンレス製 - 一体型 パネル型		5 _ 5 2 2 2 2 2 2 2 2 2 2 2 2 2 2 2 2
				- 配管材料	<ul> <li>○ ライニング鋼管&lt;一般&gt; (OVA ・VB・VD・PA・PB・PD)</li> <li>○ ライニング鋼管&lt;&lt;±中&gt; (OVD・PD)</li> </ul>	配管設備	
<ul><li>般事項</li></ul>					◎ フィーング類官へエザン(◎ VD ・PD)	⑥_ 配_ 管_ 方_ 式	○ 冷媒配管 冷温水配管 冷却水配管 温水配管
適用仕様書	- 日本建築家協会編		版			○ 配 管 材 料	・ 冷媒管 - 冷媒用銅管 ⊙ 冷媒用被覆銅管 - 冷温水管 - 配管用炭素銅鋼管(白) - 耐熱性硬質塩ピライニング鋼管
	空気調和 衛生工学	全会規格「空気調和・衛生設備工事標	準仕様書」最新年度版	<b>-</b> 弁 類	<直結部分> ・ 水道業者指定品 <その他の部分> ・ JIS 5 kgf/cm² ⊙ JIS 10 kgf/cm²		- 冷水 温水管 配管用炭素鋼鋼管(白) 耐熱性硬質塩ビライニング鋼管   冷水 温水管 配管用炭素鋼鋼管(白) 耐熱性硬質塩ビライニング鋼管
		官庁営繕部監修「機械設備工事共通仕	[		貸与品 買い取り(私設) ⊙ 既設利用	- 1	・ 冷却水管 硬質塩ビライニング鋼管(・VA・VB)
優先順位	<ol> <li>現場説明事項 9</li> <li>本特記仕様書</li> </ol>	[ 疑応答書		- 引込加入、市納金等	要 ( 別途工事 本工事 ) ⊙ 不要	<b>[]</b>	・ 配管用炭素鋼鋼管 (白) ・ 硬質塩化ビニール管 (VP) ⊙ ドレン管 ⊙ 硬質塩化ビニール管 (VP) ⊙カラーVP (屋外露出)
	3. 設計図書			• そ の 他	・施設負担金は別途		油管 配管用炭素鋼鋼管(黒) 外面塩ビ被覆鋼管(VP) 蒸気管 配管用炭素鋼鋼管(黒)
	4. 工事共通仕様書			排水設備	∠P +>		
申請手続			がこれを代行し、必要経費も本工事に言		<屋 内> ・ 分流方式 ○ 合流方式 <屋 外> ・ 分流方式 ○ 合流方式	7 ~	呼び径100A以上の弁は係員と協議の上パタフライ弁を使用してよい。
疑 義	設計図書の誤記、記載	<b>は漏れ、又図面上納まり不明な事に起</b>	因する問題点疑義についてはその都度盟		_<雨 水> _ ⊙ 分流方式 _ • 合流方式	その他	
変 更	設計図書に明記なくと	: も、外観上、機能上又は法規上当然	必要と認められるものについては本工	5に含むものとする。 ◎ 放 流 先	<汚水> ⊙ 下 水 管 浄 化 槽 合併処理槽 汲み取り <雑排水> ⊙ 下 水 管 合併処理槽 浄化槽 既 設 桝	ダクト設備	
完 成 図 書			、工事写真、日報材料検収簿、完成写真	[[、竣工図、	〈兩 水〉 下 水 管 調 整 池 ⊙ 側溝又は河川 既 設 桝		—————————————————————————————————————
	取扱説明書等とりまと			● 配管材料	〈屋内汚水管〉 ・ メカニカル形様水鋳鉄管	風道材質	・ 亜鉛鉄板 ・ 塩 <del>化ビニー</del> ルライニング鋼板 ・ ステンレス板 ・ グラスウールダクト ・ 消音フ <del>レキ</del>
耐震基準	日本建築センター編	「建築設備耐震設計・施工指針」によ	る事。		<ul><li>排水用塩ビライニング鋼管(可とう継手又はMD継手)</li><li>硬質塩化ビニール管(VP) ◎ 耐火被覆ビニール管</li></ul>		アルミニウム製 鋼板製(指定色焼付塗装)
特記事項					<雑排水管> ■ 配管用炭素鋼鋼管(白)	・ そ の 他	
					<ul><li>排水用塩ビライニング鋼管(可とう継手又はMD継手)</li><li>● 硬質塩化ビニール管(VP) ● 耐火被覆ビニール管</li></ul>	換 気 設 備	
○機器及び配管等は、地震時に	に水平移動、転倒、落下な	どが生じないように「建築設備耐震	受計指針」により施工する。		<通気管> ■ 配管用炭素銅鋼管(白)		• 集中換気 ③ 個別換気
<ul><li>⑤防火区画貫通部分は、日本建</li></ul>	建築センターの性能評定を	受けた工法に基づく材料を使用する	<b>F</b> ,		<ul><li>● 硬質塩化ビニール管 (VP) ● 耐火被覆ビニール管</li><li>&lt;屋外排水管&gt; ・ 遠心力鉄筋コンクリート管(外圧管 ・2種 ・1種)</li></ul>		
●建物導入配管(給水・ガス・	<ul><li>消火)は十分な可撓性を</li></ul>	有する変位吸収配管施工を行う。			- 硬質塩化ビニール管 (VP) ⊙ 硬質塩化ビニール管 (VU) 150以上	○ 為 但 何 只	・ 亜鉛鉄板 ・ 塩化ヒーールライーング刺板 ・ ステンレス板 ・ 硬質塩化ビニール管(VU) ⊙ スパイラルダクト
			-ブを使用する事ができる。	——· 桝	- 公団形(B種) - 現場打 - 市販桝 ⊙ 小口径 ⊙ ビニール桝	② 吹出口 吸込口の材質	ダクト当該項目による。
		上、車両道路部600mm以上とする		・ そ の 他			- 湯沸室排気ダクトについては法規に準じた耐火被覆を行う。
		、鉄筋探査を行った上ダイヤモンド			- FV (- ** + B - #F + V - A - # A - V - A	・ その他 排煙 設備	⊙ 外気取入ダクトは断熱のこと。
<ul><li>●土間配管は土間筋に吊り下げ</li></ul>			,,, 1-04 0 0 0 0 C 7 0 8		F V ( 節水形 _ 低圧式) ⊙ 洗浄タンク	- # <del>/ / / / / / / / / / / / / / / / / / </del>	
		⇒ようにする。 台は、SUS又はSS溶融亜鉛メッ≔	- 14 L 14 L + 7		一部を除き和洋リモデル工法を採用する。		- <del>                                     </del>
			FIIII C 9 0.	給 湯 設 備		排煙口開放装置	手動及び遠隔操作可能なもの
○機器・配管・支持金物におい				● 給湯方式	中央式 ポイラー 温水機 ガス給湯器 電気温水器		遠隔形 手元形
屋外機器設置基礎のアンカー					局所式	- 排煙風量測定	<ul> <li>建築設備定期検査業務指導書(日本建築設備安全センター)の排煙風量の検査方式に 準ずる。</li> </ul>
●監督職員の指示する時期に施	施設関係者の立会いを行う	ものとする。		HL B 19 7-7	耐熱性硬質塩ビライニング鋼管(隠蔽) 配管用炭素鋼鋼管(黒)		
共 通 事 項					・ 内外面耐熱性硬質塩ピライニング鋼管<埋設> ・ 耐熱性硬質塩化ピニール管(土中) ※伸縮対策を行う事	自動制御設備	
保温工事 ⊙保温	保温施工範囲は共通仕様書に	よる。			M 市ガス LPG 灯油 A重油 ① 電気	制 御 方 式	電子 電気 空気
●保涯	R温施工種別 + 共道	<b>重仕様書による。</b>		・ そ の 他		その他	
	⊙下剩	<b>長による。(但しダクト、機器、煙</b> 道	[は共通仕様書による。)	ガス設備			水マーク表示品 WSP規格品 JISマーク表示品 他規格品 JISマーク表示品 に規格品 JISマーク表示品
屋内露出 グラス	ラスウール保温筒 樹脂が	カバ一仕上げ		<ul><li>ガスの種別</li></ul>	- 都市ガス (種別 1.3.A 発熱量 k.c.a.I. <sup>2</sup> m	保温材 RW・GW保温材	J [ s マー 2 表示前
屋外露出·多湿箇所 PS係	S保温筒 SUS	S鋼板仕上げ			供給事業者名 名張近鉄ガス ) _・ 液化石油ガス(発熱量 12,000kcal/kg)団地LPG	_衞生器具 _衞生陶器 _水栓	- 評議事業名簿による 「JISマーク表示品 (規格以外) LIXIL TOTO - 精水ブラント 日立化成 プリチストン 三酸樹脂
天井・PS内 グラス	スウール保温筒 アルミ	ミガラスクロス			配管用炭素鋼鋼管(白)	<sup>水槽</sup> FRP製 鉄パネル	類本 / ユント _ 日本 15   12   インナムトン _ 三文性
床下•暗渠内 PS係	6保温筒 アルコ	ミガラスクロス			ビニール被憂鍋管<屋内埋設> ポリエチレン被覆鋼管<埋設> ポリ管		- 情水ファント・フリテストン・ 「昭和コンケリート」参名で乗 昭和工業 ネオジオ 丸八彦薯 - オオタケ・カネソウ ダイドレ 中部 南渡 福西 ホクキャスト - (マンホール・月林客) 野原年業名際による
- 保治					都市ガスの場合、供給事業者の仕様による。 別途 本工事	一	- オズタケ カネンヴ ダイドレ 中部 市憲 積画 ホクキャスト (マンホール 升解差) 計画事業を際による 愛知時数 全間数作的 リロー報告
PATE		長による。(但しダクト、機器、煙道	「け井涌什样聿による )		ボンベ ( 10kg 2-0kg 50kg パルク) 本数 ( 8本)	■ 水器 ■ ボ器	- 「夏知時計・室门鬼作所・リュー・相音・ 一 伊藤工機・健麻機・魔井合金 富士工器 一 ガス保給者の承認する製造者の製品
給排水管 給湯管 温水管 ド						- ガス給湯器 (都市ガス)	- 「「我っちを注」「洗ルニ油おうの原生の皮膚の が取りの変まれた 棚子 2 注係。」- サスキー 水 今に トス 紅華 たみじんする
					- 要 ( 電気式 ) 不要 ( )	一	カー・ストー・ストー・ストー・ストー・ストー・ストー・ストー・ストー・ストー・スト
消火管(但し図示に特記ある場		50A 25mm		のmm	- 本工事 別途工事 - 般形 - 自動遮断弁付 - 要 (・別途工事 - 本工事) 不要	2人誉戦   刀人警戦システム _ 進過装置   返過器 _	- ハイキャル、"ルセルの・サンウェーフ・トーラー 日本智慧権 フジマック セイネー コンフトアン・サンウェーフ・トーラー 日本智慧権 フジマック 金門製作所 副土工房 副土金庫 パナソニック 天崎起来 - 田 三年 東西北子隆 北道教王 日本智建
	200A以			0mm · 引込納付金等	要 ( 別途工事 本工事) 不要	減菌器   減菌器   一   一   一   一   一   一   一   一   一	環村 オーゼラックス 水道機工 日本曹達   古帝昭製在所   樹太斉室   北通製在所   村上製在所   埼土製在所
<ul><li>冷媒配管の屋外露出部はSU</li></ul>	US釧板仕上げとする。	<ul><li>冷媒配管の屋外露出部は化粧生</li></ul>	r-ス仕上げとする。	・ そ の 他		一	
工事種別	-			消火設備	materials and which the second second		単単ックン_ <u>世</u> 至トフイケミカル_ 配表研炎_ ホーチキ <u>川里防災 _セユム</u> _ <u>日昭・林テクノ</u> ス 日信防災 ニッタン 能美防災 _ ー
屋	屋 外 屋	内( ) 屋内(	)屋内()屋	内() ・ 消火設備の種別	歴内消火栓 屋外消火栓 スプリンクラー 泡消火 水道連結型SP 連結送水管 連結散水管 移動粉末消火 フード消火 ② 消火器	浄化槽 合併浄化槽(RC造)	LIXIL 日本理化 西原   「FRP製」   建設大田利式核電点
給排水衛生設備					HB-1A HB-1B HB-2A HB-2B	一十個易水洗一号リーントプレー	- 一   ここと   一   「
• 給 水 設 備	0	0			• HB-3A • HB-3B • HB-4A • HB-4B • S	グリス	/ _   刀 至 ソ ワ   米 本 _ ト 世 磯 工   植 水 フ フ ン ト シ ス T ム
• 排 水 設 備	0	0		屋外消火栓箱	• HB-21 • HB-22	住所 ポラー 住所 ポラ肌 歴	川重防災 セントラルユニ 日中東作所 テイサシ 島倉敦工所 日本ゲーモエナー 田田東田東田 原 高原鉄工所 日本ゲーモエナー 東西東田東工所 夏知義東東 現主 日本 東京 田本 東京 田本 田本 田本 田本 田本 田本 田本 田本
- 衛生器具設備		0			HB11A_BHB-12A_B	一 製在類 製	
• 給 湯 設 備		0		- 配 管 材 料	<ul><li>鋼管(・JIS G 3452 ・JIS G 3454)</li><li>消火栓用塩ビ外面被覆鋼管(SGPーVS)</li></ul>	- ボイラー   電気温水機	-   定知電磁 東芝 日本イトミック バナソニック 三菱電機   石川島汎用ポイラー 高尾鉄工所 日本サーモエナー 前田鉄工所 三油
- ガス設備					- 消火栓箱は指定色焼付塗装とする。	- 1 「セクショナルボイラー 」	図和鉄工 巴商会 前田鉄工 - カッチュー カッチュー アギュー アギュー アギュー アガラ カッチュー アガラ カッチュー アギュー アギュー アギュー アギュー アギュー アギュー アギュー アギ
- 消火設備		0		ろ過一設備			- 文化・製 コルスののインノー 生然でインー ンハラ 即列数上 巨御会 以上 荏原製作所 川崎里工業 クボタ パナソニック ダイキン工業 日立製作所 三菱里工業
- 床暖房設備		-		· 方 式	• フィルター		<u>住原製作所</u> 三洋電機 東芝 <u>日立製作所 バナソニック 矢崎総業</u>   在原製作所 川重冷熱工業 クボタ ダイキシ工業 日立製作所 三参重工業 三参電機
- 体 咳 房 政 调 - 浄化槽設備				- 制 御	全自動 手動	空気調和機 パッケージ型空調機	- ダイキン工業 東芝 日立製作所 パナソニック 三菱重工業 三菱電機
/が16信款機				- 配管材料	配管用炭素銅鋼管(白) 耐衝撃性塩 <del>化ビニ</del> ル管(HI)		- ヤンマー ハナソニック = 麦里エ アインン
					<ul><li>耐熱性塩化ビニール管</li><li>一一計算</li></ul>	-   ファンコンベクター - - 広振装置   広振材・広振装置	評価事業名簿による 
空調設備				・ そ の 他		「	- 計量事業を確定する。 - 日報地工 高数ゴム 特任機能 フリデストン 明治ゴム正改 - ウェットマスター ピーエス工業 山武軽装 - 野価事業名庫による
		0					評価事業名項による   東田工業 東芝 日立製作所 パナゾニック   三菱電機   評価事業名項による   空班工業 新昇工業 トーキン 韓興集
- 機器設備					<del>単独</del> 合併 算定人員 人槽 処理水量 m3 ╱日	-	
<ul><li>機器設備</li><li>配管設備</li></ul>		0			ツ 図 市 楽 ル 博 壁 練 図 に ト ユ	- 1	中央成了金 毎 5 7 至 下 二 5 7 9 強爾 室
					※ 図中浄化穂詳細図による		
- 配管設備					※ 図中浄化槽詳細図による ※ 図中浄化槽詳細図による	- 対層者 単葉ユニット C A V . V .	
- 配 管 設 備 - ダクト設備		0				- 対層者 単葉ユニット C A V . V .	
<ul><li>配管設備</li><li>ダクト設備</li><li>換気設備</li></ul>		0					3.V L アコンスター クボタ 物発工業 鬼フレ

特記	工事名	名張小学校区放課後児童クラブ4施設整備工事			HAKUHO	1 級建築士事務所 登録 (三重 1 - 1 9 8 7 号) 〒518-0775 三重県名張市希央台5番町109番地	承認	管理建築士	EP CEE
	図名	特記仕様書	縮尺 A 2 : 1/NS A 3 : 1/NS	図面番号 M — O 1		TEL 0595-48-6066 FAX 0595-48-6067 E-mail h.a.t@tuba.ocn.ne.jp	図面提出日 2024/08/1	世 □ □ □ □ □ □ □ □ □ □ □ □ □ □ □ □ □ □ □	

図 示 記 号 記号 名 称 給 水 管 給 湯 管 ガ ス 管 排水管 通 気 管 -----換 気 ダ ク ト 冷 媒 管 —— R —— ドレン管 埋設標示設置のこと。 ¤ 給 水 栓 上水、下水関係は市町村施工基準に準じること。 混合 水栓 排水金物 0 ⊖ 床上掃除口

弁 類


桝	仕	様


種別	記号	桝 寸 法	桝 寸 法	備考				
小口径インバート桝	S <b>-</b> 2	200φ	密 閉 型 2000	記号 〇				
小口径雨水桝	R - 2	200φ	密 閉 型 200¢	記号 ⊗				
記号 D → MHD蓋 A → MHA蓋 B → MHB蓋 化粧 → 化粧蓋+MHB蓋 ・トラップ → トラップ树・ドロップ → ドロップ树O表記なし → 塩ビ製蓋(鎖付き〇格子 → 格子蓋								

注記)排水勾配 屋外 1/100 屋内 1/50を基準とする。 ウオーターハンマー防止の為、配管類は堅固に支持、固定すること。 排水トラップ封水高 50mm以上 100mm以下とする。 桝レベルは参考とする。

汚水桝施工要領図

桝凡例

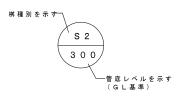

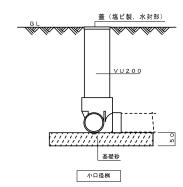

## 衛生設備機器表


				電	) 源		
記号	名 称	型 式 • 仕 様	相	電圧	消費電力	台 数	設 置 場 所
	参 考 型 番		( ¢ )	( V )	( k W )		
E H - 1	小型電気温水器 ESD25CRX111E0	型式 :据世形 適温出湯タイプ 飲用可能 貯湯量:25L 付属品:排水ホッパー、接続フレキ、止水栓、他必要部材ー式共	1 ( d )	1 0 0	1. 1 (kW)	1	1 階 キッチン
注記〉			(ψ)	/	( K ** /		

## 衛生器具表

名称	品 番	番     附属品					
						事務室	
洋風便器	CS232B	YDT-Z380(ロータンク), CF-18ALP(暖房便座)	1		1		2
紙巻器	YH650#NW1		1		1		2
はめ込み洗面器	L531#NW1	RRHE436-15, TLDP2105JA, TL347CU		2			2
		REAH03B11RS28SK(電温3L)					
同上カウンター	MB-600SS	(L=1700),フロントパネル扉式		1			1
手すり(L型)	T112CL10#NW1	固定金具			1		1
手すり (はねあげ)	T112HK8R#NW	固定金具			1		1
化粧鏡	YM4560A	457*612		2			2
キッチン	建築工事	(セット内容にキッチン用付属品を含む)				1	1

注記)器具等の数量及び型番は参考とし、図面確認の上最終決定とする事。

特	58	工事名
		図名
		1

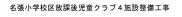


衛生器具・機器表

縮尺 A 2 : 1 / N S A 3 : 1 / N S




1級建第	生士事	務所	登録	(Ξ	重 1	-	1	98	7	뮥
F518—	0775	三重県名	3張市	希:	<b></b> 台	5番	BŢ	109	番坩	b
ΓEL	0595	-486066		FΑ	Х	059	95	-48-	-60	67
= –mail	h a	t@tuba	ocn	ne	in					

号)		承 認	管理建築士
! 67		(田) (愛) (男)	1級 256630 普室 敦司
	図面提出日	2024/08/15	旦王 教司

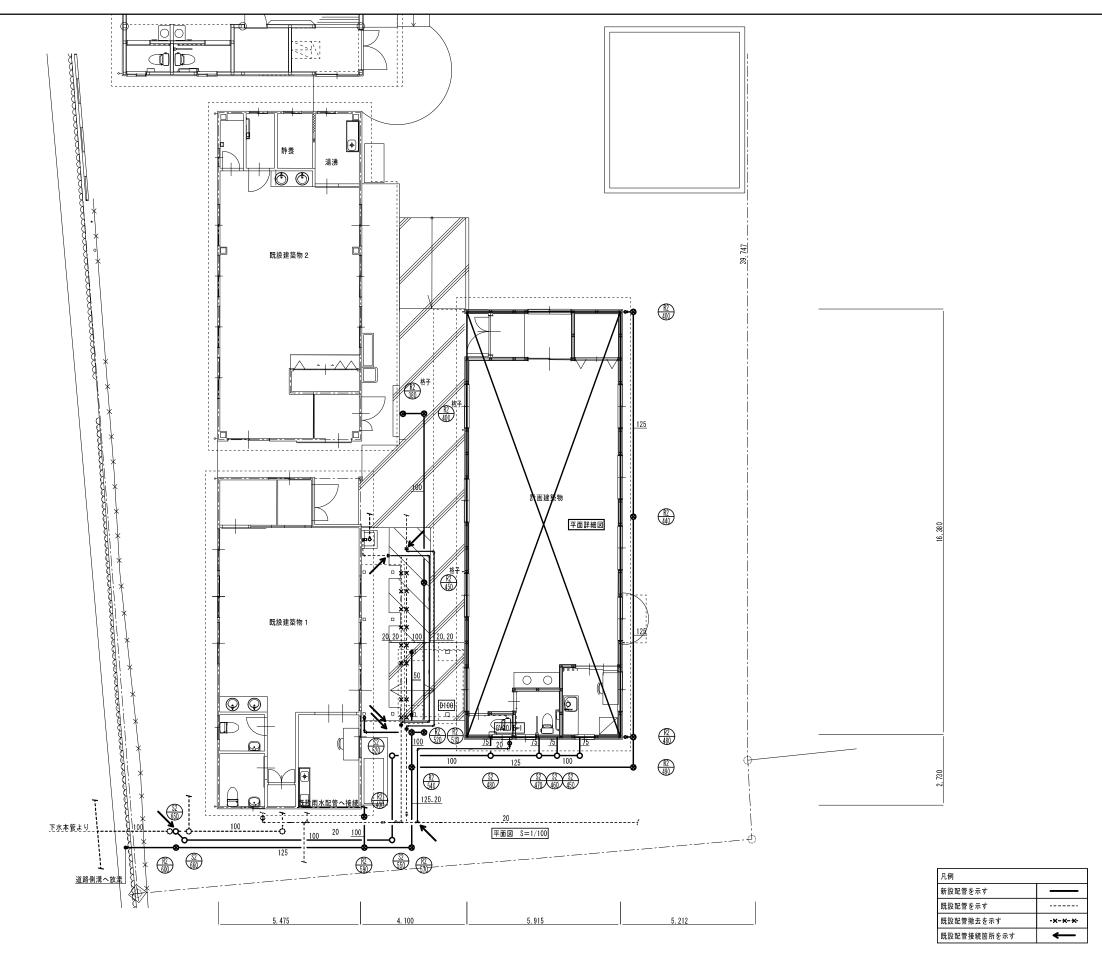

特 記	工事名	名張小学校区放課後児重	<b>直クラブ4施設整備工事</b>	HAKUHO	1級建築士事務所 登録 (三重 1 — 1 9 8 7 号) 〒518—0775 三重県名張市希央台5番町109番地	承認	管理建築士	fin and the second
	図名	平面図	縮尺 A 2 : 1 / 1 0 0 図面番号	Architech	TEL 0595-48-6066 FAX 0595-48-6067	中尾地	一 数 25663U	『(景)
		十四四	A3:1/141 M-03	白鳳アーキテック 株式会社	E-mail h.a.t@tuba.ocn.ne.jp	図面提出日 2024/08/15	크포 줬이	

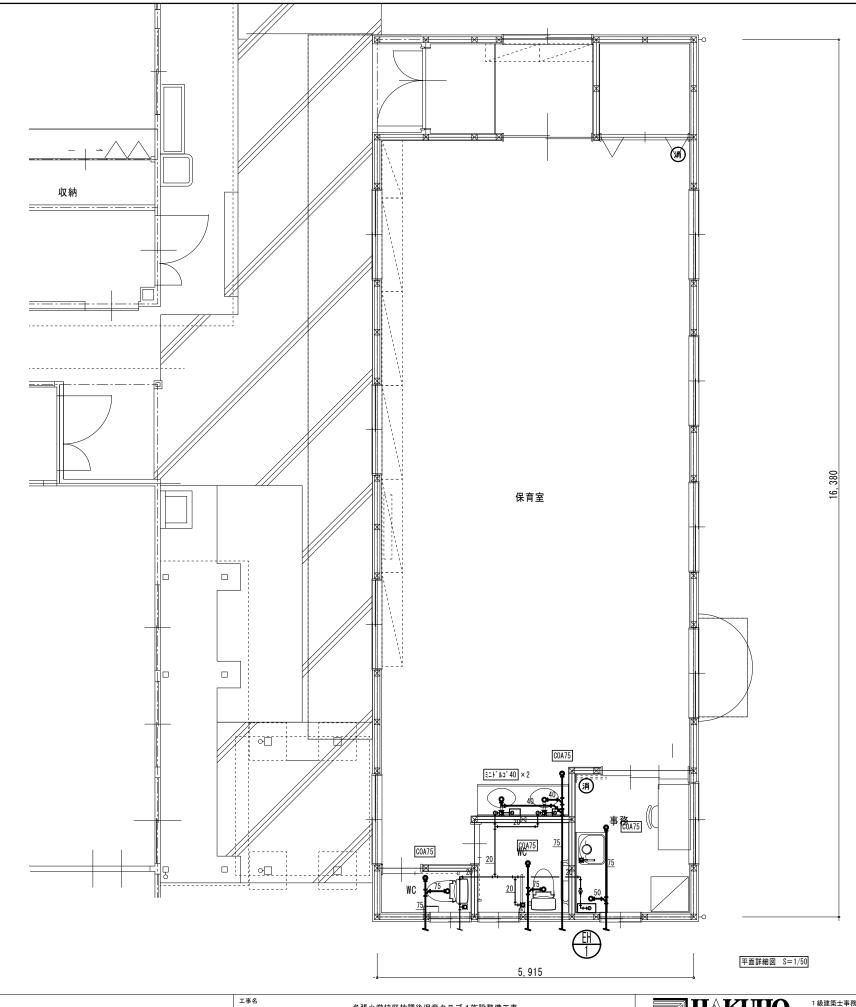

(消) : A B C 消火器 1 0 型 (露出ボックス共) 設置間隔 2 0 m 以内

特記 管理建築士 HAKUHO Architech 1級建築士事務所 登録 (三重1-1987号) 名張小学校区放課後児童クラブ4施設整備工事 〒518-0775 三重県名張市希央台5番町109番地 図名 縮尺 A 2 : 1/50 A 3 : 1/71 図面番号 TEL 0595-48-6066 FAX 0595-48-6067 平面詳細図(給排水衛生設備) 萱室 敦司 E-mail h.a.t@tuba.ocn.ne.jp 白鳳アーキテック 株式会社 図面提出日 2024/08/15

## 空 調 機 器 表 形式:空冷ヒートポンプ式

			電気	容量				
機器番号	機器名称	形 式 • 仕 様	電源 圧縮機		消費電力	台数	設置場所及び備考	
	参考型番		(V)	(KW)	(KW)			
P A C — 1	パッケージェアコン	形 式 天井カセット4方向	1-200	1.35	冷 1.76	2	保育室	
	PL2-ERMP80SHE4	冷房能力 7.1 (1.8~8.0) kW			暖 1.77			
	RCI-GP80RGHJ7	暖房能力 8.0 (2.0~10.6) kW			低温 2.84			
	SSRC80CV	付属品 防振吊金物、化粧パネル、ワイヤードリモコン、他一式共					S∪S転倒防止金物支持	
		基 礎 9イガーベース						
注記	室外機一室内機間の2次 消費電力は参考とする。	側配線は冷媒管と抱き合わせの上本工事とし、リモコン配線共本工事	事とする。					

換 気 機 器 表 フードは指定色塗装のこと


			電気容量			
機器番号	機器名称	形 式 • 仕 様	電源 送風機	台数	設置場所及び備考	
	参考型番		(φ-V) (W)			
V-1	天井扇	形 式 低騒音型	1-100 40	2	保育室	
	VD-18ZXP14-C	風 量 250 m3/h 70 Pa				
	24時間換気	付属品 SUS深型フード、他一式				
V-2	天井扇	形 式 台所用	1-100 27	1	事務所	
	VD-13ZY14	風 量 100 m3/h 50 Pa				
	24時間換気	付属品 SUS深型フード、他一式				
V-3	天井扇	形 式 低騒音型	1-100 15.5	2	WC	
	VD-13Z14	風 量 100 m3/h 50 Pa				
		付属品 軒天用フード、他一式				
0A-1	給気口	形 式 給気グリル、フィルタ一付		2	保育室	
	P-23GLF	風 量 m3/h Pa				
		付属品 軒天用フード(防虫網付)、他一式				

特記	工事名	名張小学校区放課後児童クラブ4施設整備工事			
	図名	空調・換気機器表	縮尺 A 2 : 1 / N S	図面番号	
		<b>空调 " 换 X (成 奋 X</b>	A3:1/NS	M-05	



1級建築士事務所 登録(三重1-1987号)		
〒518-0775 三重県名張市希央台5番町109番地	Г	
TEL 0595-48-6066 FAX 0595-48-6067		
E-mail h. a. t@tuba. ocn. ne. ip	1	2

				承	120				管理	建築士	印
				(#	)	<b>(E)</b>	伊	1級	2 5 普室	6630号	(萱)
図页	面提	出	日	20	2 4	4 / 08	/15		豆王	秋印	

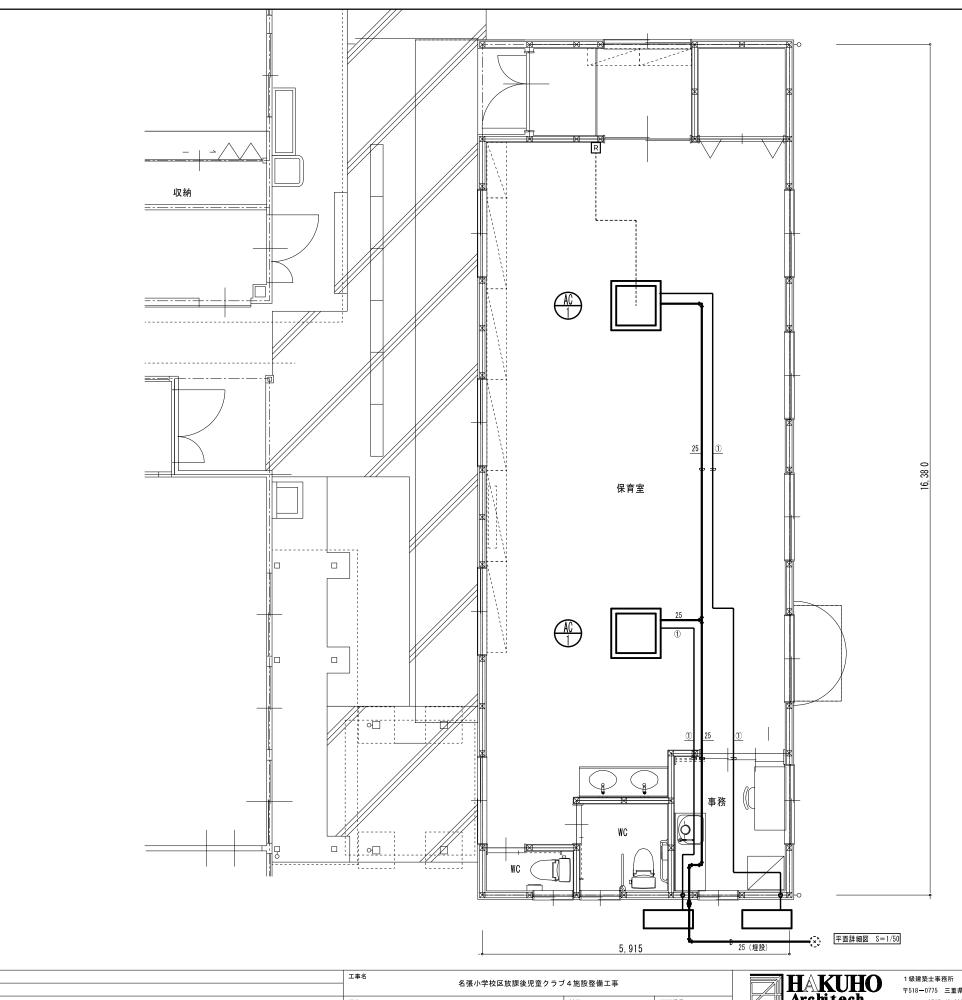

	液管	ガス管	
1	6.4¢	9.5 ¢	
2	$9.5\phi$	15.8φ	
×	リモコン配線 渡り配線 EM-C 立下り(壁内	EM-CEE1. 25SQ-2 E2SQ-3C 冷媒共	C ŧ₹
Х	笠下り (壁内	PF16)	

