



計画平面図 S=1:500 (A1)  
S=1:1000 (A3)

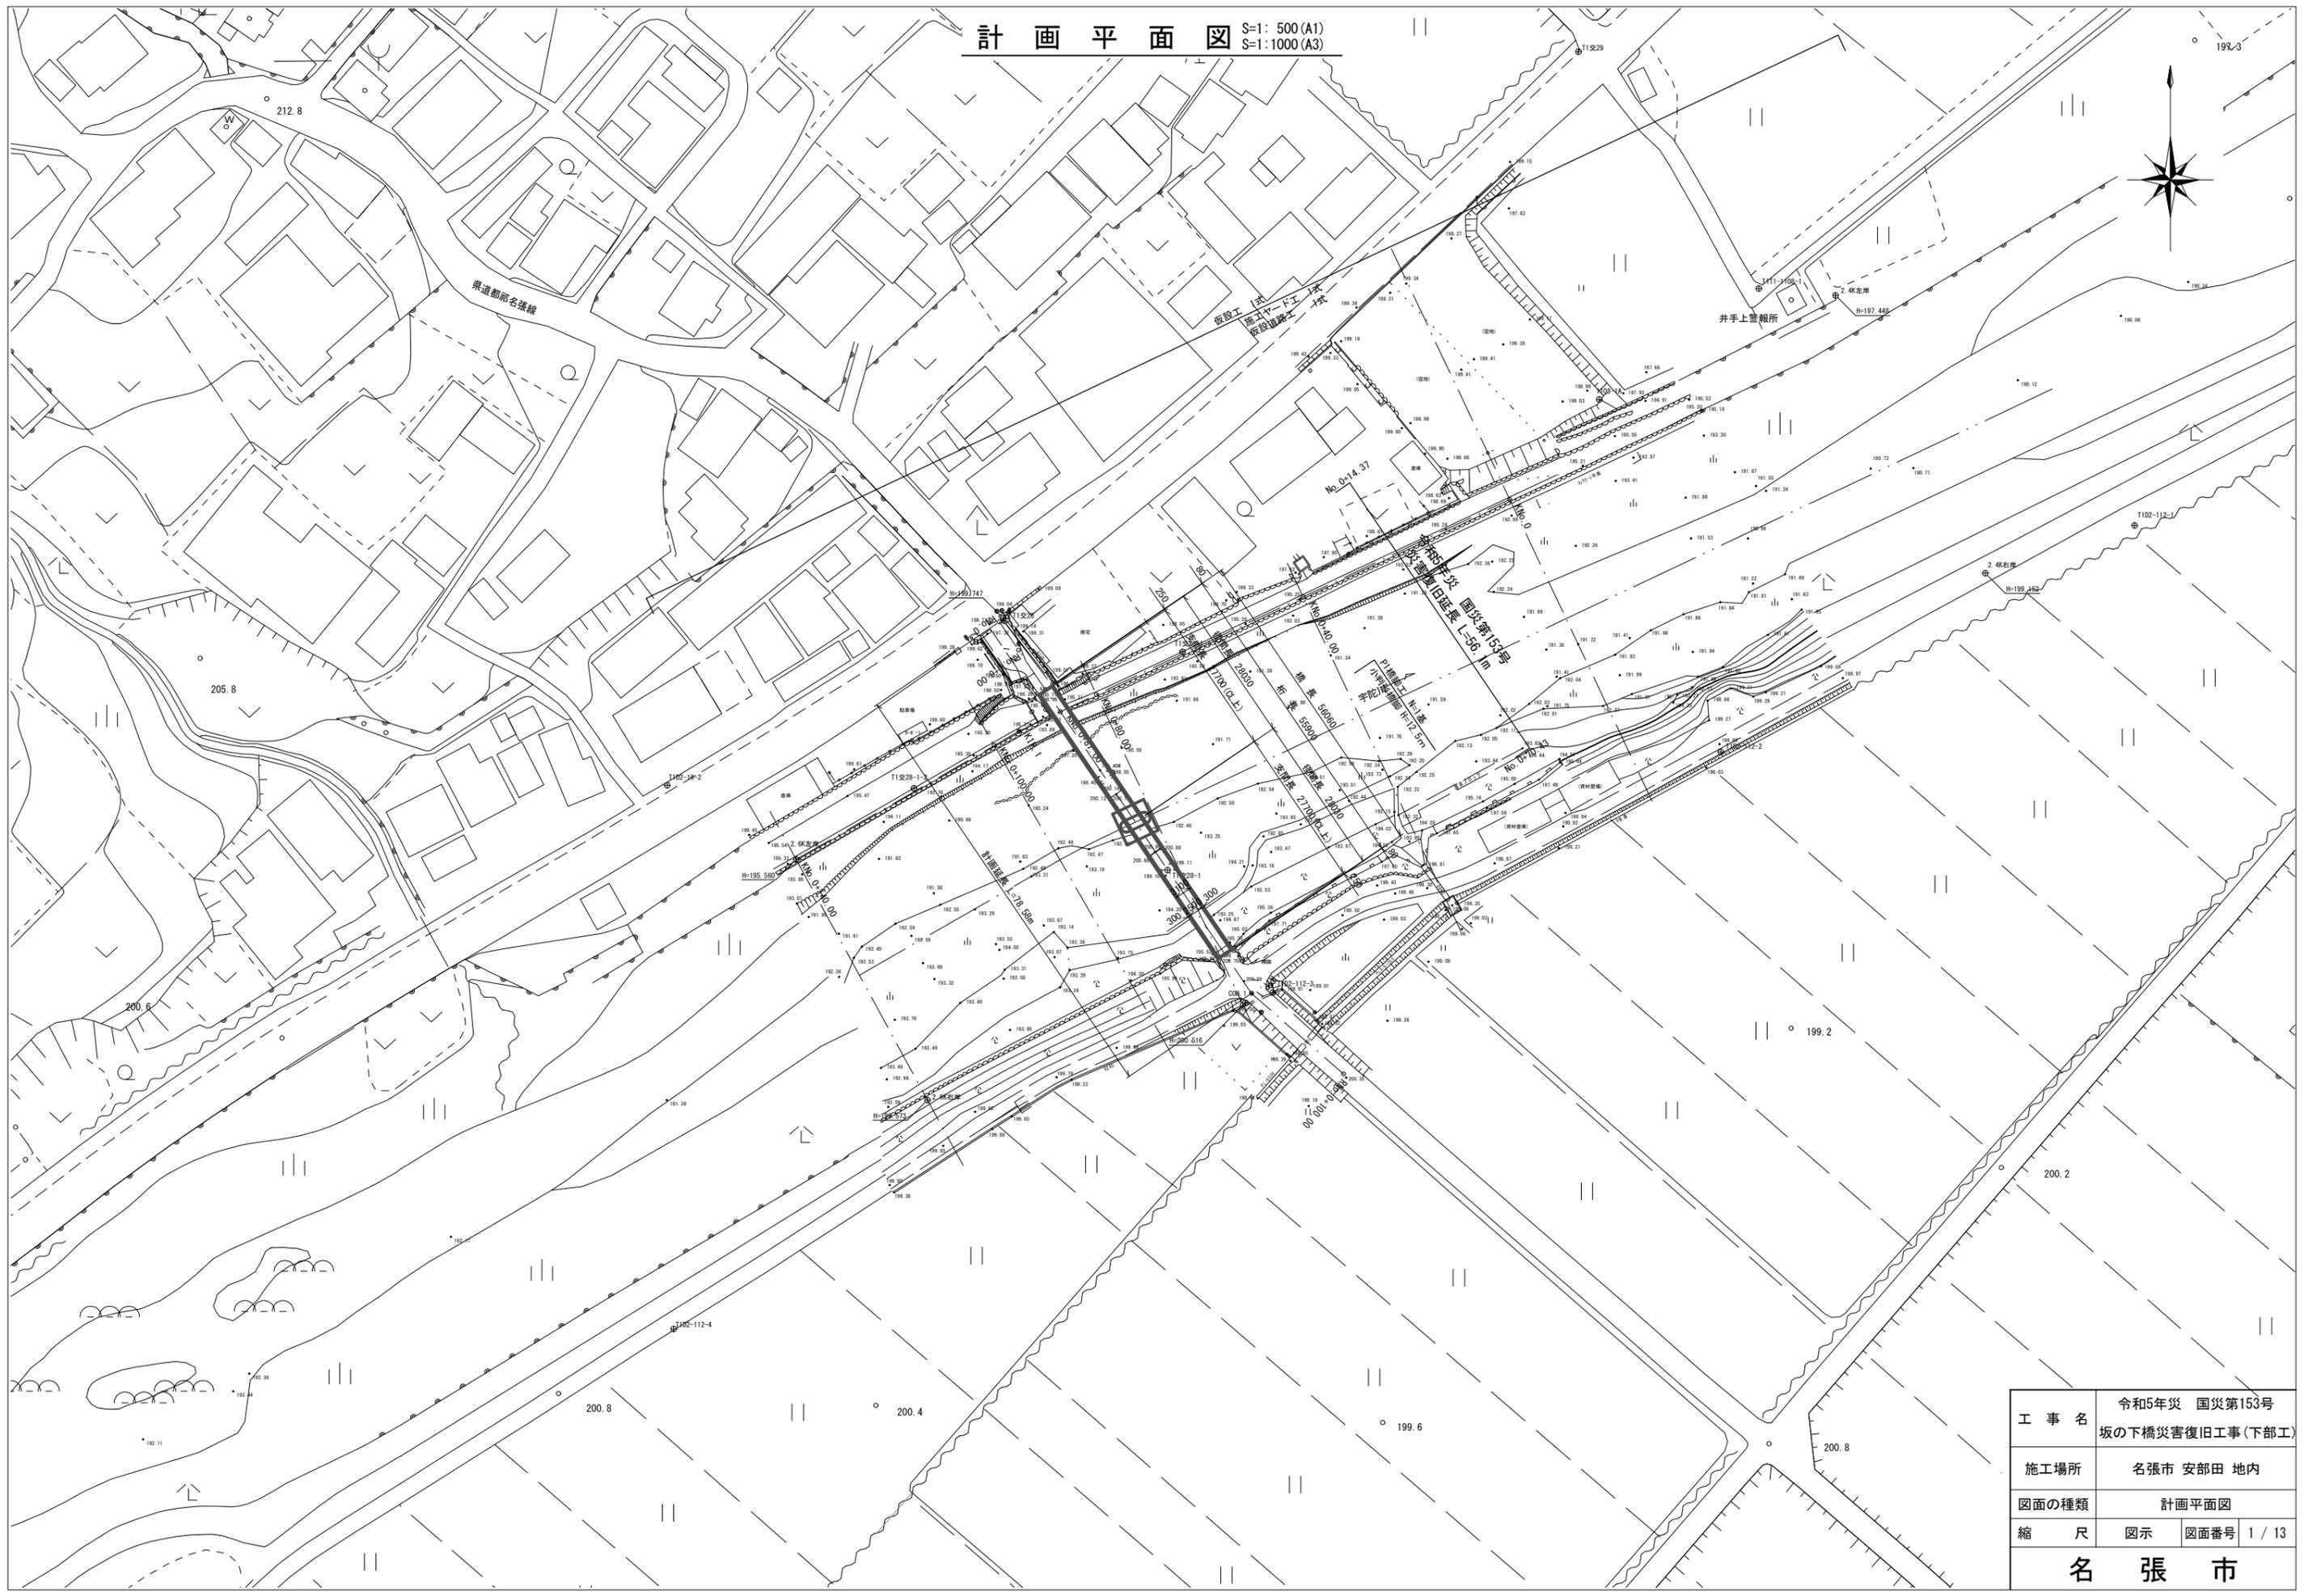


|            |                                  |      |        |
|------------|----------------------------------|------|--------|
| 工事名        | 令和5年災 国災第153号<br>坂の下橋災害復旧工事(下部工) |      |        |
| 施工場所       | 名張市 安部田 地内                       |      |        |
| 図面の種類      | 計画平面図                            |      |        |
| 縮尺         | 図示                               | 図面番号 | 1 / 13 |
| <b>名張市</b> |                                  |      |        |

# 坂の下橋 橋梁一般図

側面図 S=1:200 (A1)  
S=1:400 (A3)

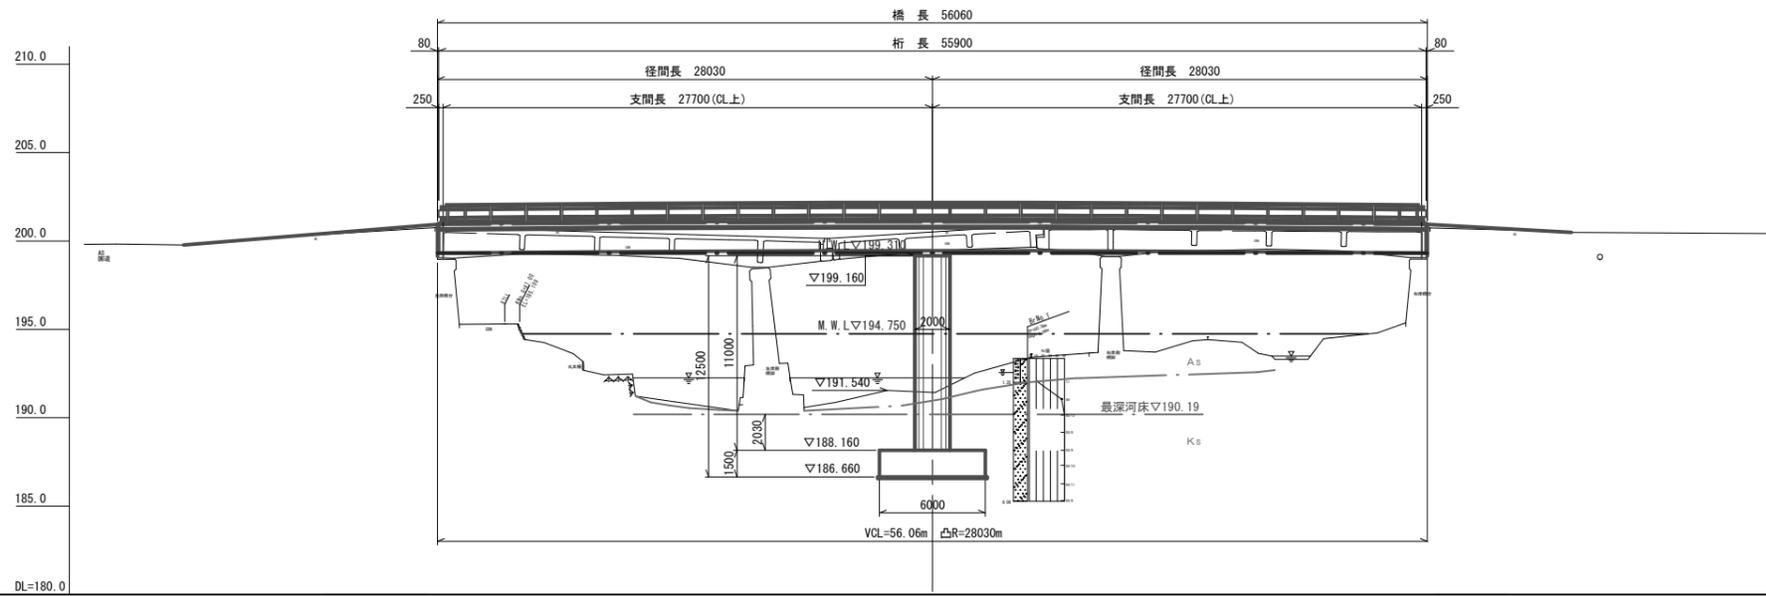


断面図 S=1:30 (A3)  
S=1:60 (A3)  
(参考)

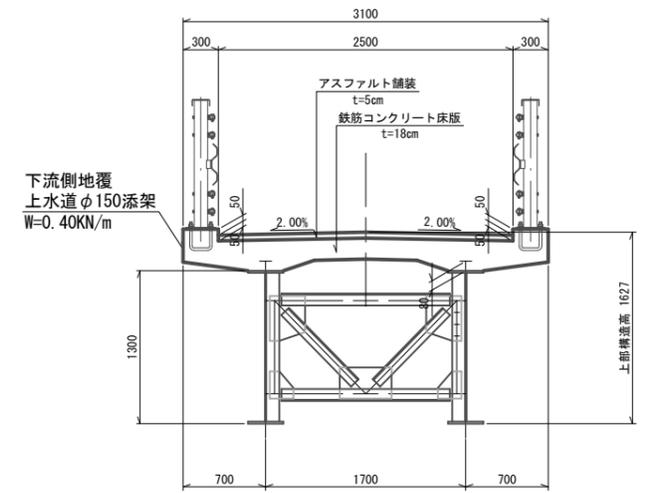

|      |   |         |   |         |  |         |
|------|---|---------|---|---------|--|---------|
| 勾配   | 199.780 → 200.940 (i=8.072%, L=14.370m) |         | 201.080 → 200.490 (i=1.000%, L=28.030m) |         | 200.940 → 200.490 (i=5.521%, L=8.150m) |         |
| 計画高  | 199.780                                 | 200.284 | 200.940                                 | 201.080 | 200.940                                | 200.490 |
| 地盤高  | 199.78                                  | 200.25  | 200.77                                  | 200.76  | 200.49                                 | 200.49  |
| 追加距離 | 0.000                                   | 6.000   | 14.370                                  | 42.400  | 70.430                                 | 78.590  |
| 単距離  | 0.000                                   | 6.000   | 8.370                                   | 28.030  | 28.030                                 | 8.150   |
| 測点   | RNo. 0                                  | +6.00   | +14.37                                  | +42.40  | +70.43                                 | +78.58  |

平面図 S=1:200 (A1)  
S=1:400 (A3)

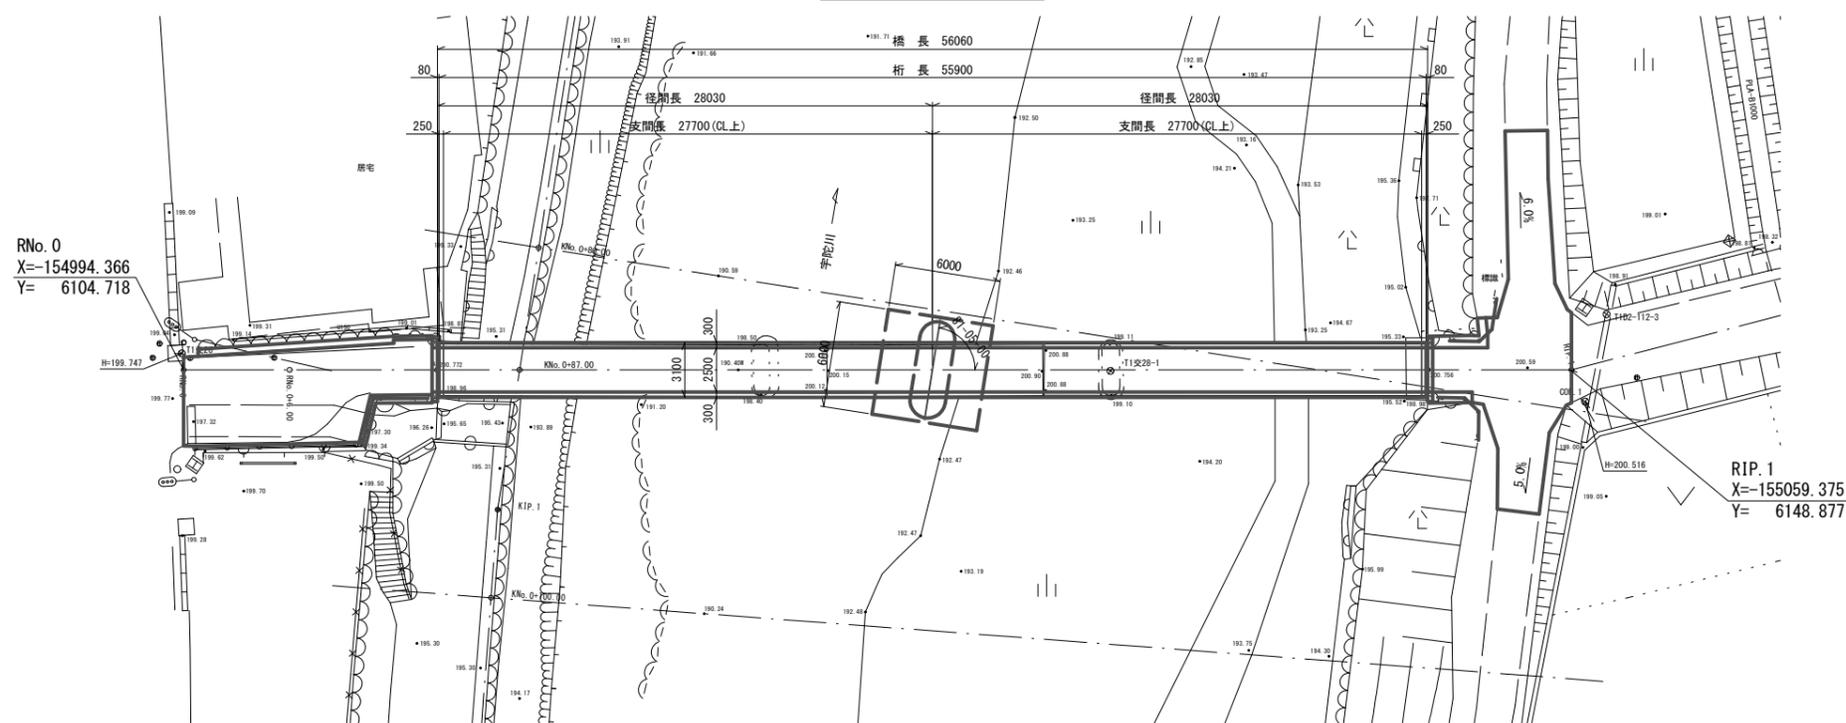

| 設計条件 |        |  |      |
|------|--------|--|------|
| 橋梁   | 橋長     | 56.060 m   |      |
|      | 桁長     | 55.900 m   |      |
|      | 支間長    | 2 @ 27.700 m (CL上)   |      |
|      | 幅員     | 全幅員 地覆 0.300m + 車道 2.500m + 地覆 0.300m = 3.100m<br>有効幅員 2.500 m |      |
| 基本   | 平面線形   | R = ∞  |      |
|      | 縦断勾配   | 1.000% ~ 1.000% VCL=56.060m                                    |      |
|      | 横断勾配   | 2.000% ~ 2.000% (押み勾配)   |      |
|      | 斜角     | A1, A2 : 90° 00' 00" P1 : (左) 81° 05' 00"                      |      |
| 形式   | 上部工    | 鋼2径間連続非合成版桁橋   |      |
|      | 下部工    | 橋台 重力式橋台(既設利用)<br>橋脚 小判形橋脚                                     |      |
|      | 基礎工    | 橋台   | 直接基礎 |
|      |        | 橋脚   | 直接基礎 |
| 荷重条件 | 舗装     | アスファルト舗装 車道 t=50mm   |      |
|      | 設計活荷重  | TL-14  |      |
|      | 設計水平震度 | kh=0.20  |      |
|      | 添架物    | 下流側:上水道φ150 (別途施工)   |      |
| 地盤条件 | 支持層    | 礫混り砂   |      |
|      | 地盤種別   | A1橋台: I種地盤 P1橋脚: I種地盤 A2橋台: I種地盤                               |      |
|      | 液状化の有無 | A1橋台:無し P1橋脚:無し A2橋台:無し  |      |
| 材料条件 | 鋼材     | SMA490W, SMA400W, S10TW  |      |
|      | コンク    | 床版 σ <sub>ck</sub> = 24 N/mm <sup>2</sup>                      |      |
|      | リート    | 地覆 σ <sub>ck</sub> = 24 N/mm <sup>2</sup>                      |      |
|      | 鉄筋     | SD345  |      |
| 下部工  | コンクリート | σ <sub>ck</sub> = 24 N/mm <sup>2</sup>                         |      |
|      | 鉄筋     | SD345  |      |


|       |                                  |
|-------|----------------------------------|
| 工事名   | 令和5年災 国災第153号<br>坂の下橋災害復旧工事(下部工) |
| 施工場所  | 名張市 安部田 地内                       |
| 図面の種類 | 橋梁一般図                            |
| 縮尺    | 図示 図面番号 2 / 13                   |
| 名張市   |                                  |

# 線形図

## 平面線形




## 縦断勾配

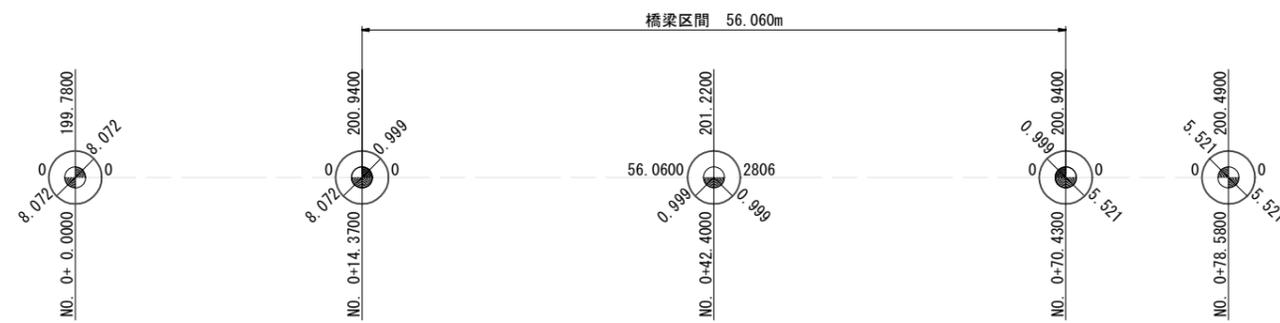


## 横断勾配



## ピア設定方法

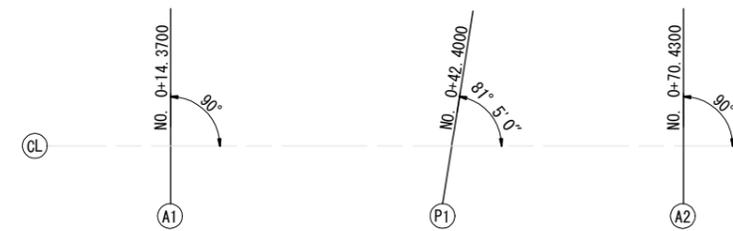


## 座標軸の設定

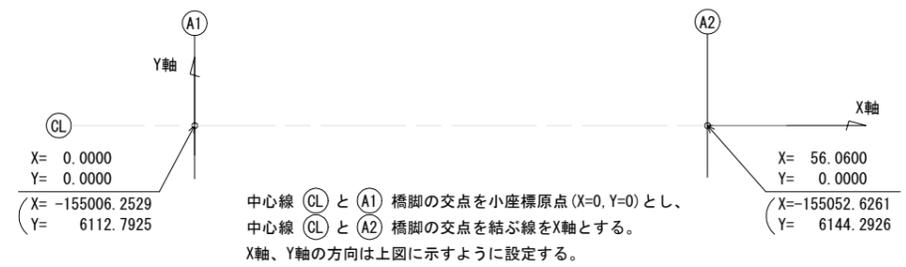


|       |                                  |      |        |
|-------|----------------------------------|------|--------|
| 工事名   | 令和5年災 国災第153号<br>坂の下橋災害復旧工事(下部工) |      |        |
| 施工場所  | 名張市 安部田 地内                       |      |        |
| 図面の種類 | 線形図                              |      |        |
| 縮尺    | -                                | 図面番号 | 3 / 13 |
| 名張市   |                                  |      |        |

P1橋脚構造図 S=1:100 (A1)  
S=1:200 (A3)


正面図

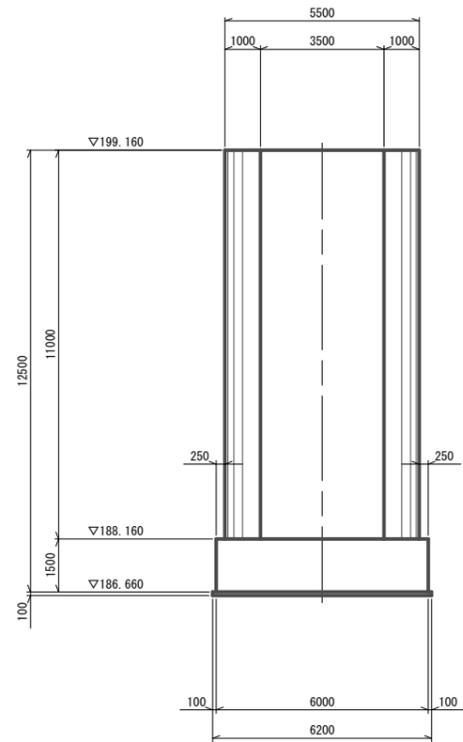


側面図

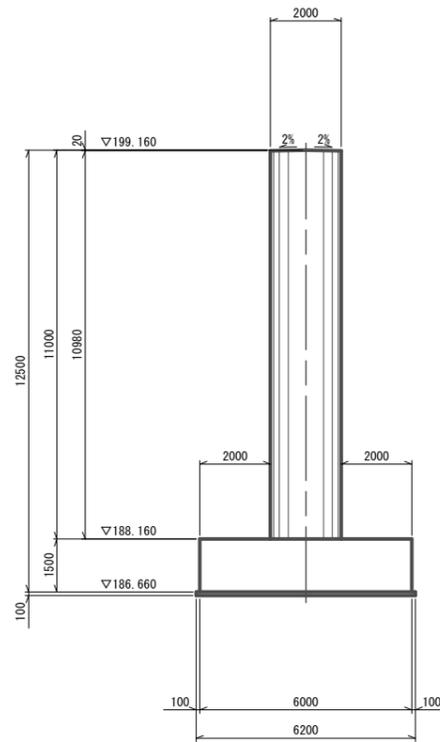

沓座箱抜き詳細図 S=1:30 (A1)  
S=1:60 (A3)

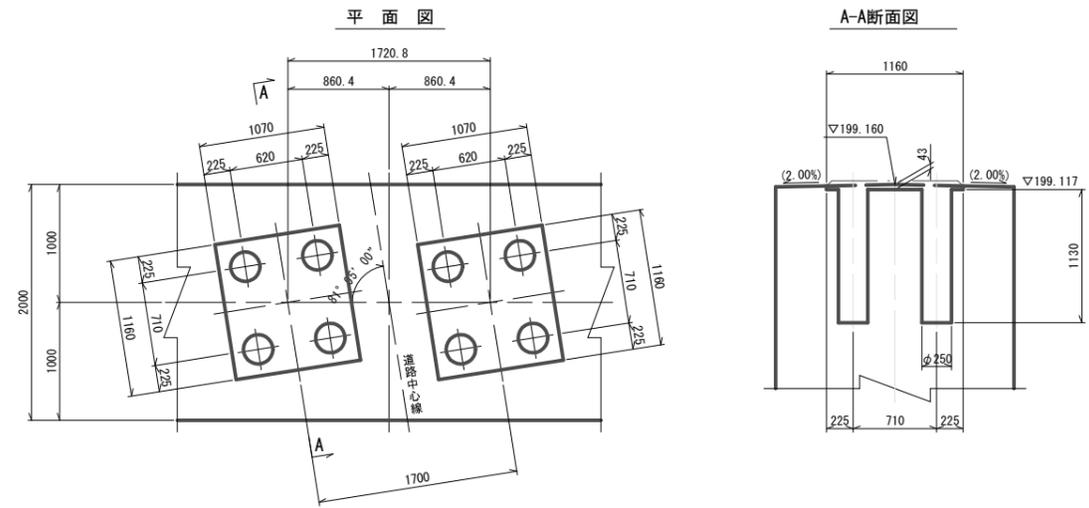


平面図

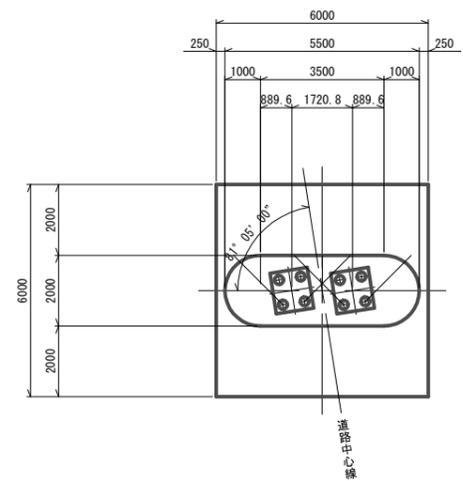


|       |                                  |      |        |
|-------|----------------------------------|------|--------|
| 工事名   | 令和5年災 国災第153号<br>坂の下橋災害復旧工事(下部工) |      |        |
| 施工場所  | 名張市 安部田 地内                       |      |        |
| 図面の種類 | P1橋脚構造図                          |      |        |
| 縮尺    | 図示                               | 図面番号 | 4 / 13 |
| 名 張 市 |                                  |      |        |

P1橋脚配筋図(その1) S=1: 50(A1)  
S=1:100(A3)


正面図

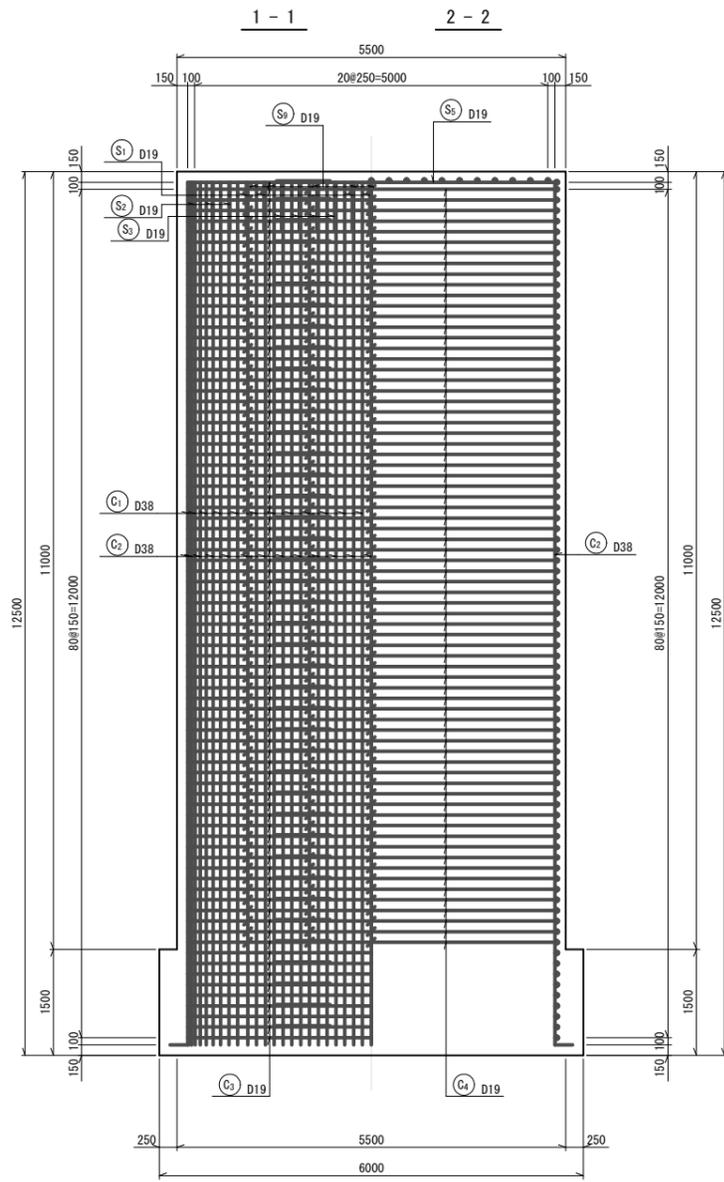

側面図

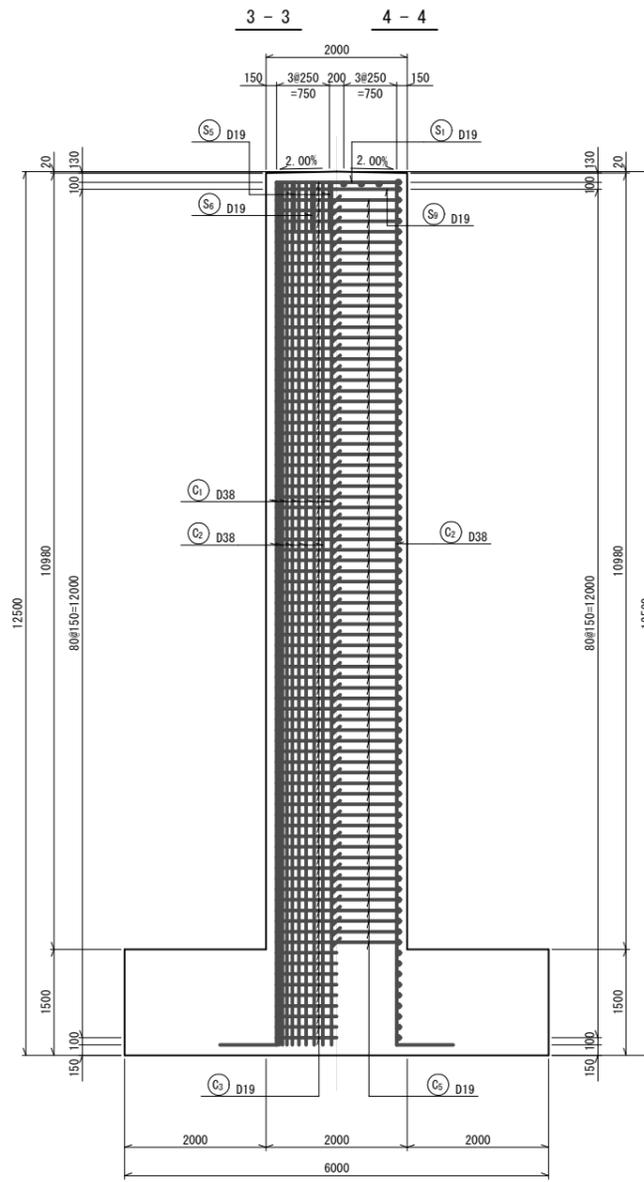


柱かぶり詳細図 S=1:20(A1)  
S=1:40(A3)

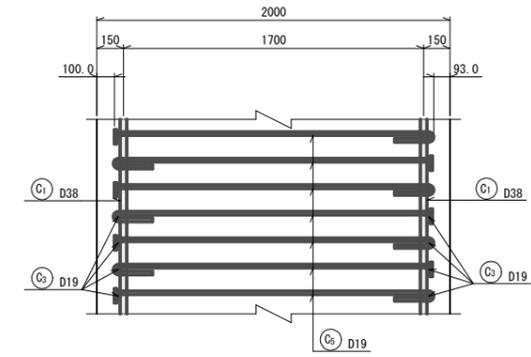


※鉄筋定着体側のかぶり「Head-bar工法」を使用した場合の値である。


位置図 S=1:100(A1)  
S=1:200(A3)

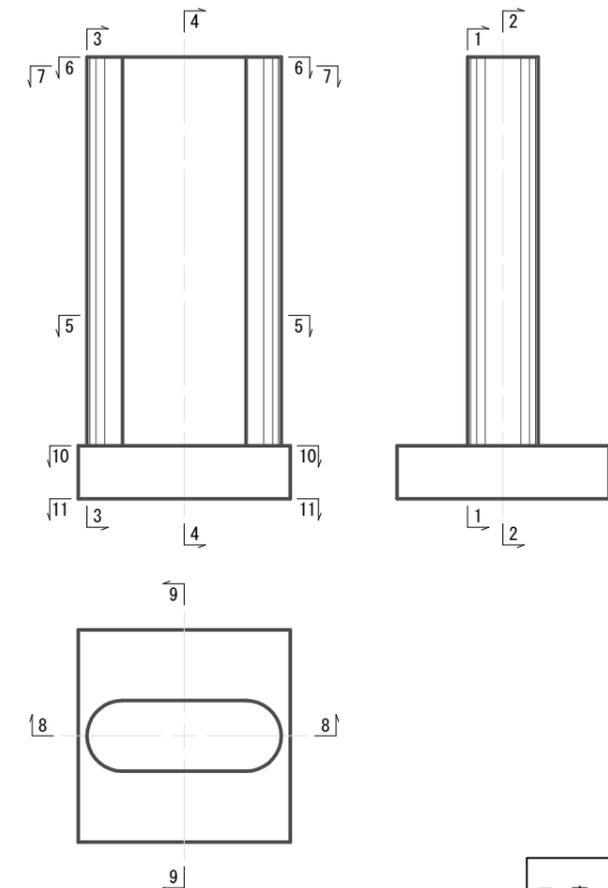

断面図

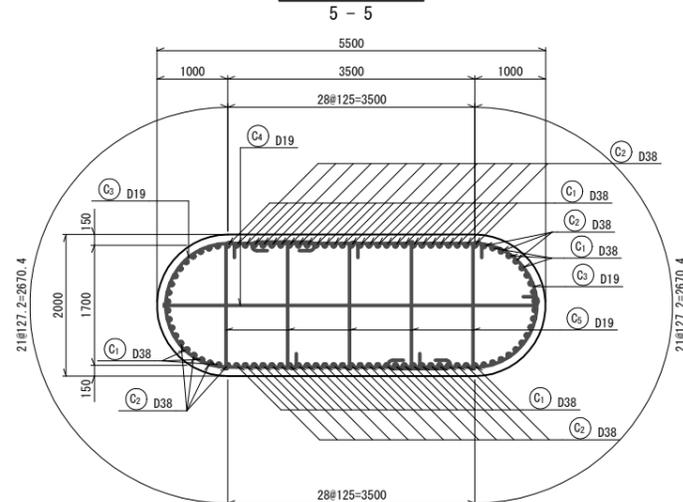


組立筋

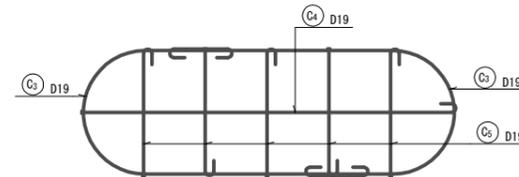


|              |                                  |      |        |
|--------------|----------------------------------|------|--------|
| 工事名          | 令和5年災 国災第153号<br>坂の下橋災害復旧工事(下部工) |      |        |
| 施工場所         | 名張市 安部田 地内                       |      |        |
| 図面の種類        | P1橋脚配筋図(その1)                     |      |        |
| 縮尺           | 図示                               | 図面番号 | 5 / 13 |
| <b>名 張 市</b> |                                  |      |        |

P1橋脚配筋図(その2) S=1: 50 (A1)  
S=1:100 (A3)


柱天端(沓座)平面図

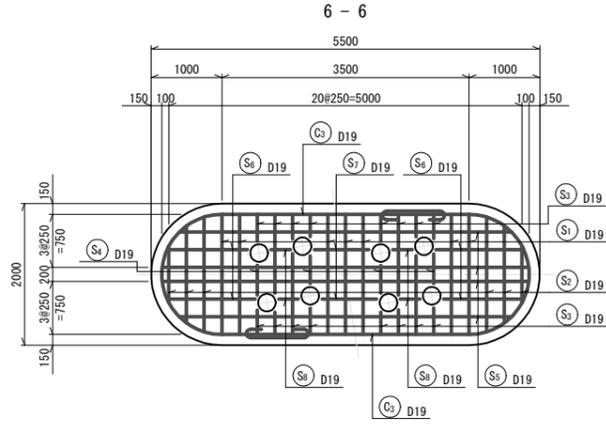


橋軸直方向断面図

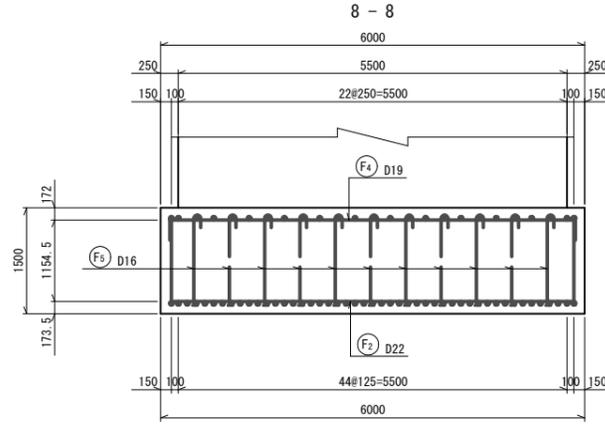


橋軸方向断面図

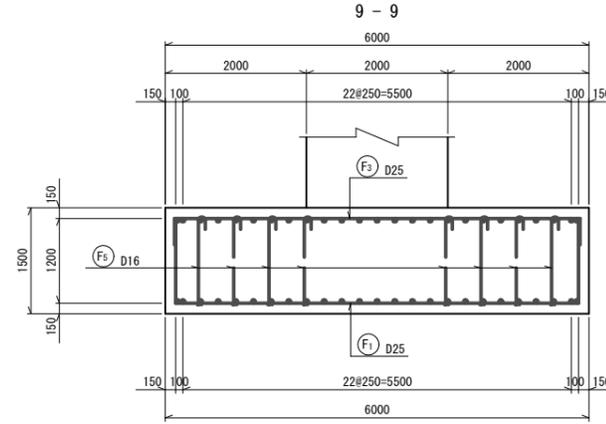


底板かぶり詳細図

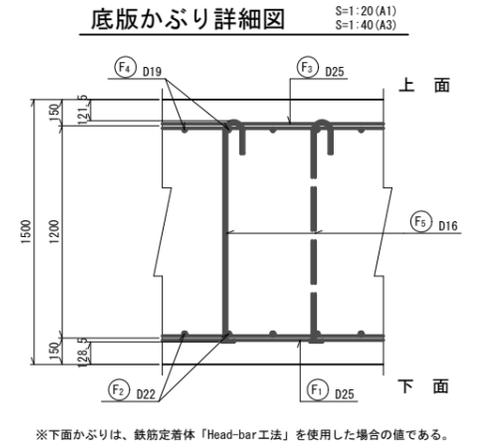


支圧補強筋平面図

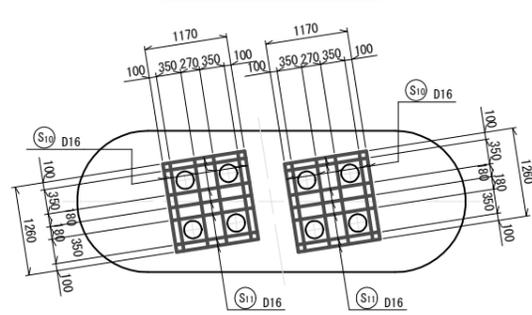


上面平面図

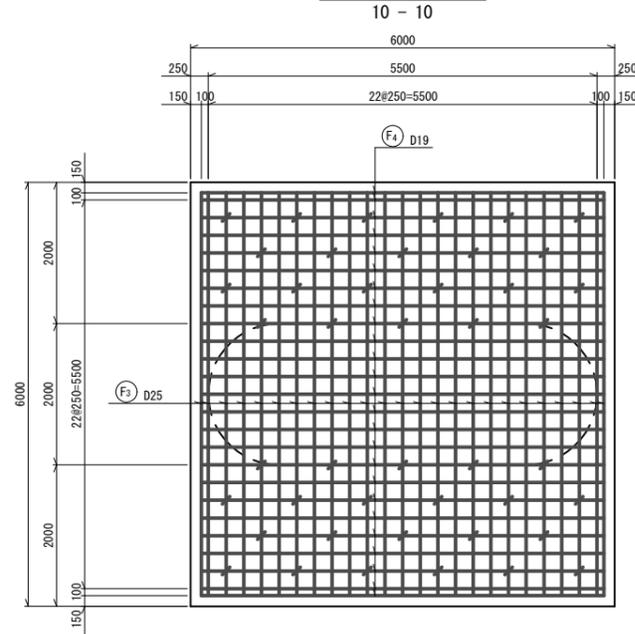


下面平面図

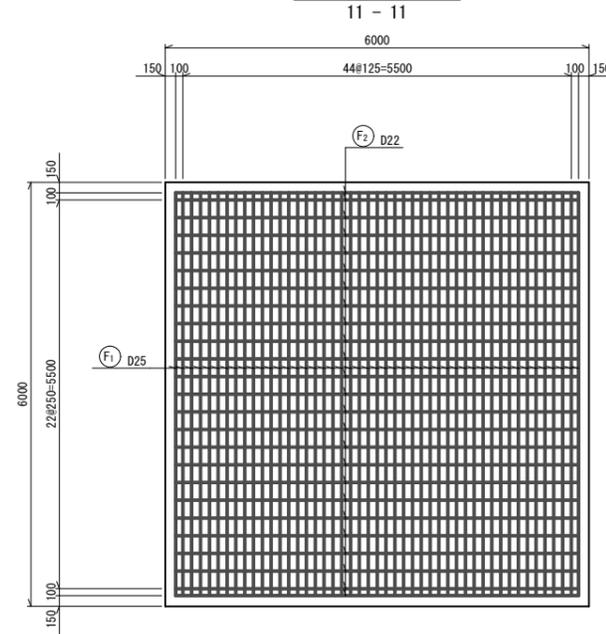

位置図

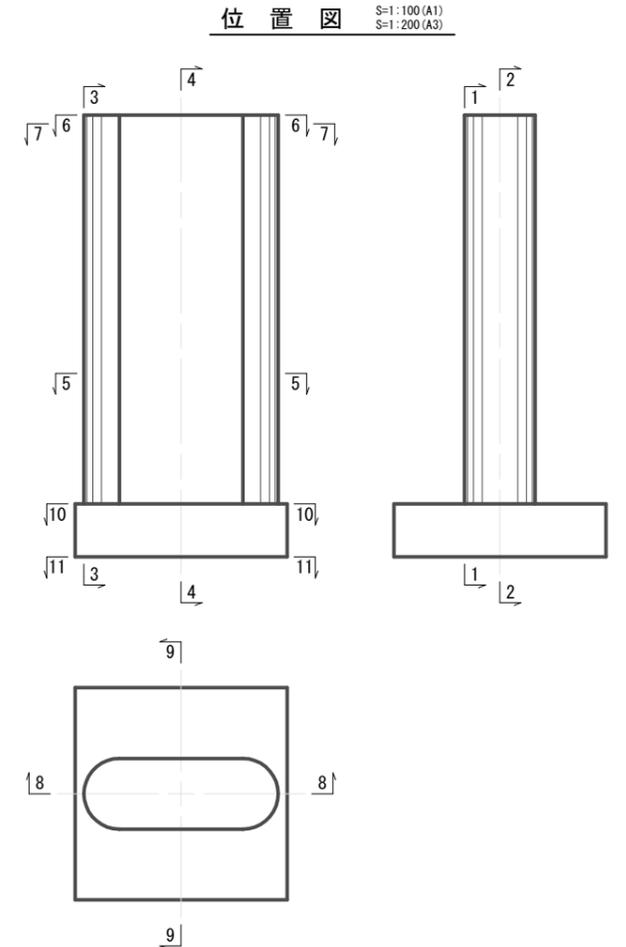



水平補強筋平面図

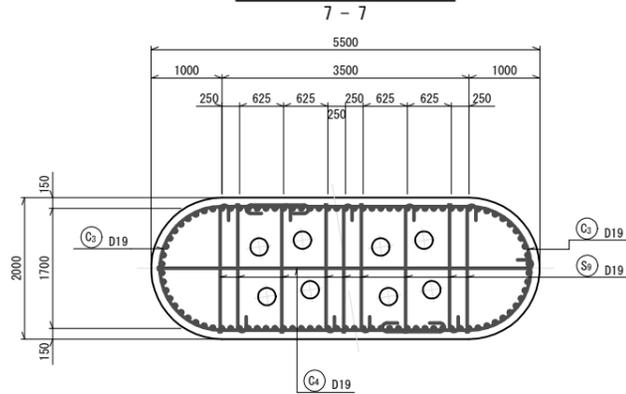





|              |                                  |      |        |
|--------------|----------------------------------|------|--------|
| 工事名          | 令和5年災 国災第153号<br>坂の下橋災害復旧工事(下部工) |      |        |
| 施工場所         | 名張市 安部田 地内                       |      |        |
| 図面の種類        | P1橋脚配筋図(その2)                     |      |        |
| 縮尺           | 図示                               | 図面番号 | 6 / 13 |
| <b>名 張 市</b> |                                  |      |        |

P1橋脚配筋図(その3) S=1: 50(A1)  
S=1:100(A3)

鉄筋加工図

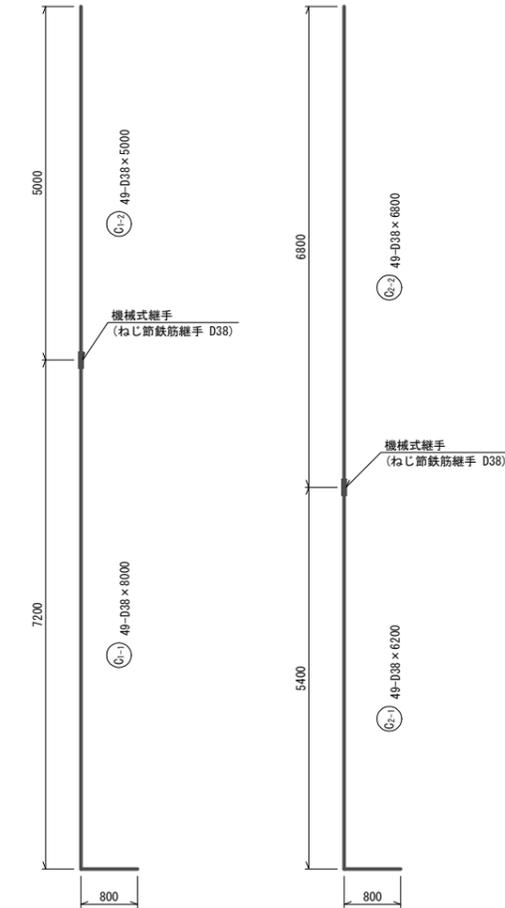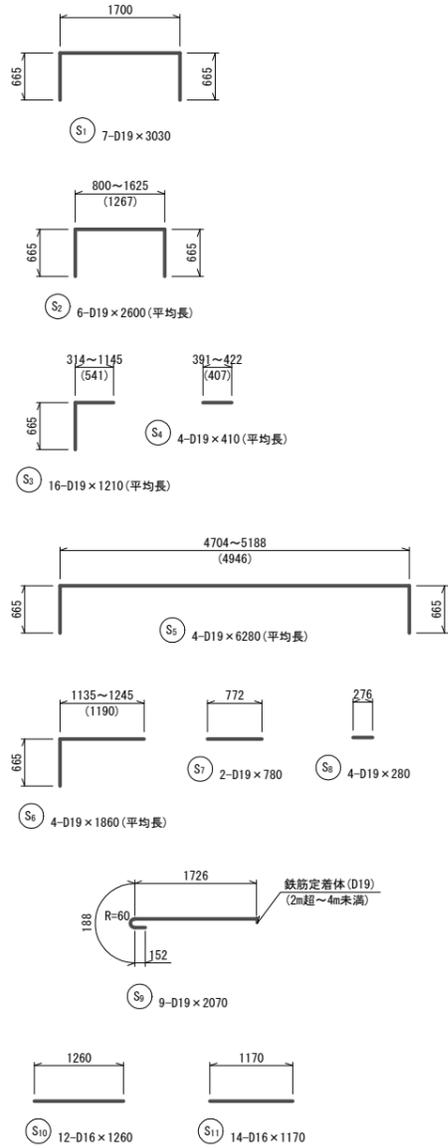

※機械式継手はねじり鉄筋とする。なお、ねじり鉄筋継手の使用する鉄筋本体はねじり鉄筋を用いる。

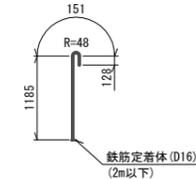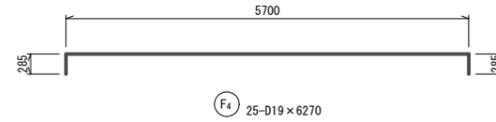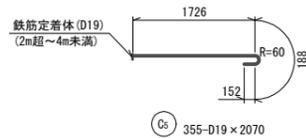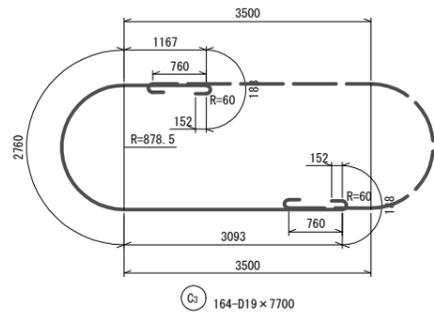


鉄筋重量表

| 記号 | 径   | 長さ   | 単位重量 | 1本当り重量              | 本数        | 重量         | 形状 | 摘要      |
|----|-----|------|------|---------------------|-----------|------------|----|---------|
| ①  | D19 | 3030 | 2.25 | 6.818               | 7         | 47.7       | □  |         |
| ②  | D19 | 2600 | 2.25 | 5.850               | 6         | 35.1       | □  | 平均長     |
| ③  | D19 | 1210 | 2.25 | 2.723               | 16        | 43.6       | □  | 〃       |
| ④  | D19 | 410  | 2.25 | 0.923               | 4         | 3.7        | □  | 〃       |
| ⑤  | D19 | 6280 | 2.25 | 14.130              | 4         | 56.5       | □  | 〃       |
| ⑥  | D19 | 1860 | 2.25 | 4.185               | 4         | 16.7       | □  | 〃       |
| ⑦  | D19 | 780  | 2.25 | 1.755               | 2         | 3.5        | □  | 〃       |
| ⑧  | D19 | 280  | 2.25 | 0.630               | 4         | 2.5        | □  | 〃       |
| ⑨  | D19 | 2070 | 2.25 | 4.658               | 9         | 41.9       | □  | 鉄筋定着体   |
| ⑩  | D16 | 1260 | 1.56 | 1.966               | 12        | 23.6       | □  | 〃       |
| ⑪  | D16 | 1170 | 1.56 | 1.825               | 14        | 25.6       | □  | 〃       |
|    |     |      |      |                     |           |            |    |         |
| ⑫  | D38 | 8000 | 8.95 | 71.600              | 49        | 3508.4     | ┆  | ねじり鉄筋継手 |
| ⑬  | D38 | 5000 | 8.95 | 44.750              | 49        | 2192.8     | ┆  | 〃       |
| ⑭  | D38 | 6200 | 8.95 | 55.490              | 49        | 2719.0     | ┆  | 〃       |
| ⑮  | D38 | 6800 | 8.95 | 60.860              | 49        | 2982.1     | ┆  | 〃       |
| ⑯  | D19 | 7700 | 2.25 | 17.325              | 164       | 2841.3     | ┆  | 〃       |
| ⑰  | D19 | 5570 | 2.25 | 12.533              | 72        | 902.4      | ┆  | 鉄筋定着体   |
| ⑱  | D19 | 2070 | 2.25 | 4.658               | 355       | 1653.6     | ┆  | 〃       |
|    |     |      |      |                     |           |            |    |         |
| ⑲  | D25 | 8100 | 3.98 | 32.238              | 47        | 1515.2     | ┆  | 〃       |
| ⑳  | D22 | 8010 | 3.04 | 24.350              | 25        | 608.8      | ┆  | 〃       |
| ㉑  | D25 | 6450 | 3.98 | 25.671              | 25        | 641.8      | ┆  | 〃       |
| ㉒  | D19 | 6270 | 2.25 | 14.108              | 25        | 352.7      | ┆  | 〃       |
| ㉓  | D16 | 1470 | 1.56 | 2.293               | 44        | 100.9      | ┆  | 鉄筋定着体   |
|    |     |      |      |                     |           |            |    |         |
|    |     |      |      | SD345 D16           | 150.1kg   |            |    |         |
|    |     |      |      | SD345 D19           | 6001.2kg  |            |    |         |
|    |     |      |      | SD345 D22           | 608.8kg   |            |    |         |
|    |     |      |      | SD345 D25           | 2157.0kg  |            |    |         |
|    |     |      |      | SD345 D38           | 11402.3kg |            |    |         |
|    |     |      |      | 合計 (SD345)          | 20319.4kg |            |    |         |
|    |     |      |      |                     |           |            |    |         |
|    |     |      |      | ねじり鉄筋継手 D38         | 98 組      | (C1, C2鉄筋) |    |         |
|    |     |      |      |                     |           |            |    |         |
|    |     |      |      | 鉄筋定着体(D16 2m以下)     | 44 箇所     | (F5鉄筋)     |    |         |
|    |     |      |      | 鉄筋定着体(D19 2m超~4m未満) | 364 箇所    | (S2, C5鉄筋) |    |         |
|    |     |      |      | 鉄筋定着体(D19 4m超~6m未満) | 72 箇所     | (C4鉄筋)     |    |         |

|       |                                  |      |        |
|-------|----------------------------------|------|--------|
| 工事名   | 令和5年災 国災第153号<br>坂の下橋災害復旧工事(下部工) |      |        |
| 施工場所  | 名張市 安部田 地内                       |      |        |
| 図面の種類 | P1橋脚配筋図(その3)                     |      |        |
| 縮尺    | 図示                               | 図面番号 | 7 / 13 |
| 名 張 市 |                                  |      |        |

P1橋脚施工時仮設計画平面図

S=1: 500 (A1)  
S=1: 1000 (A3)

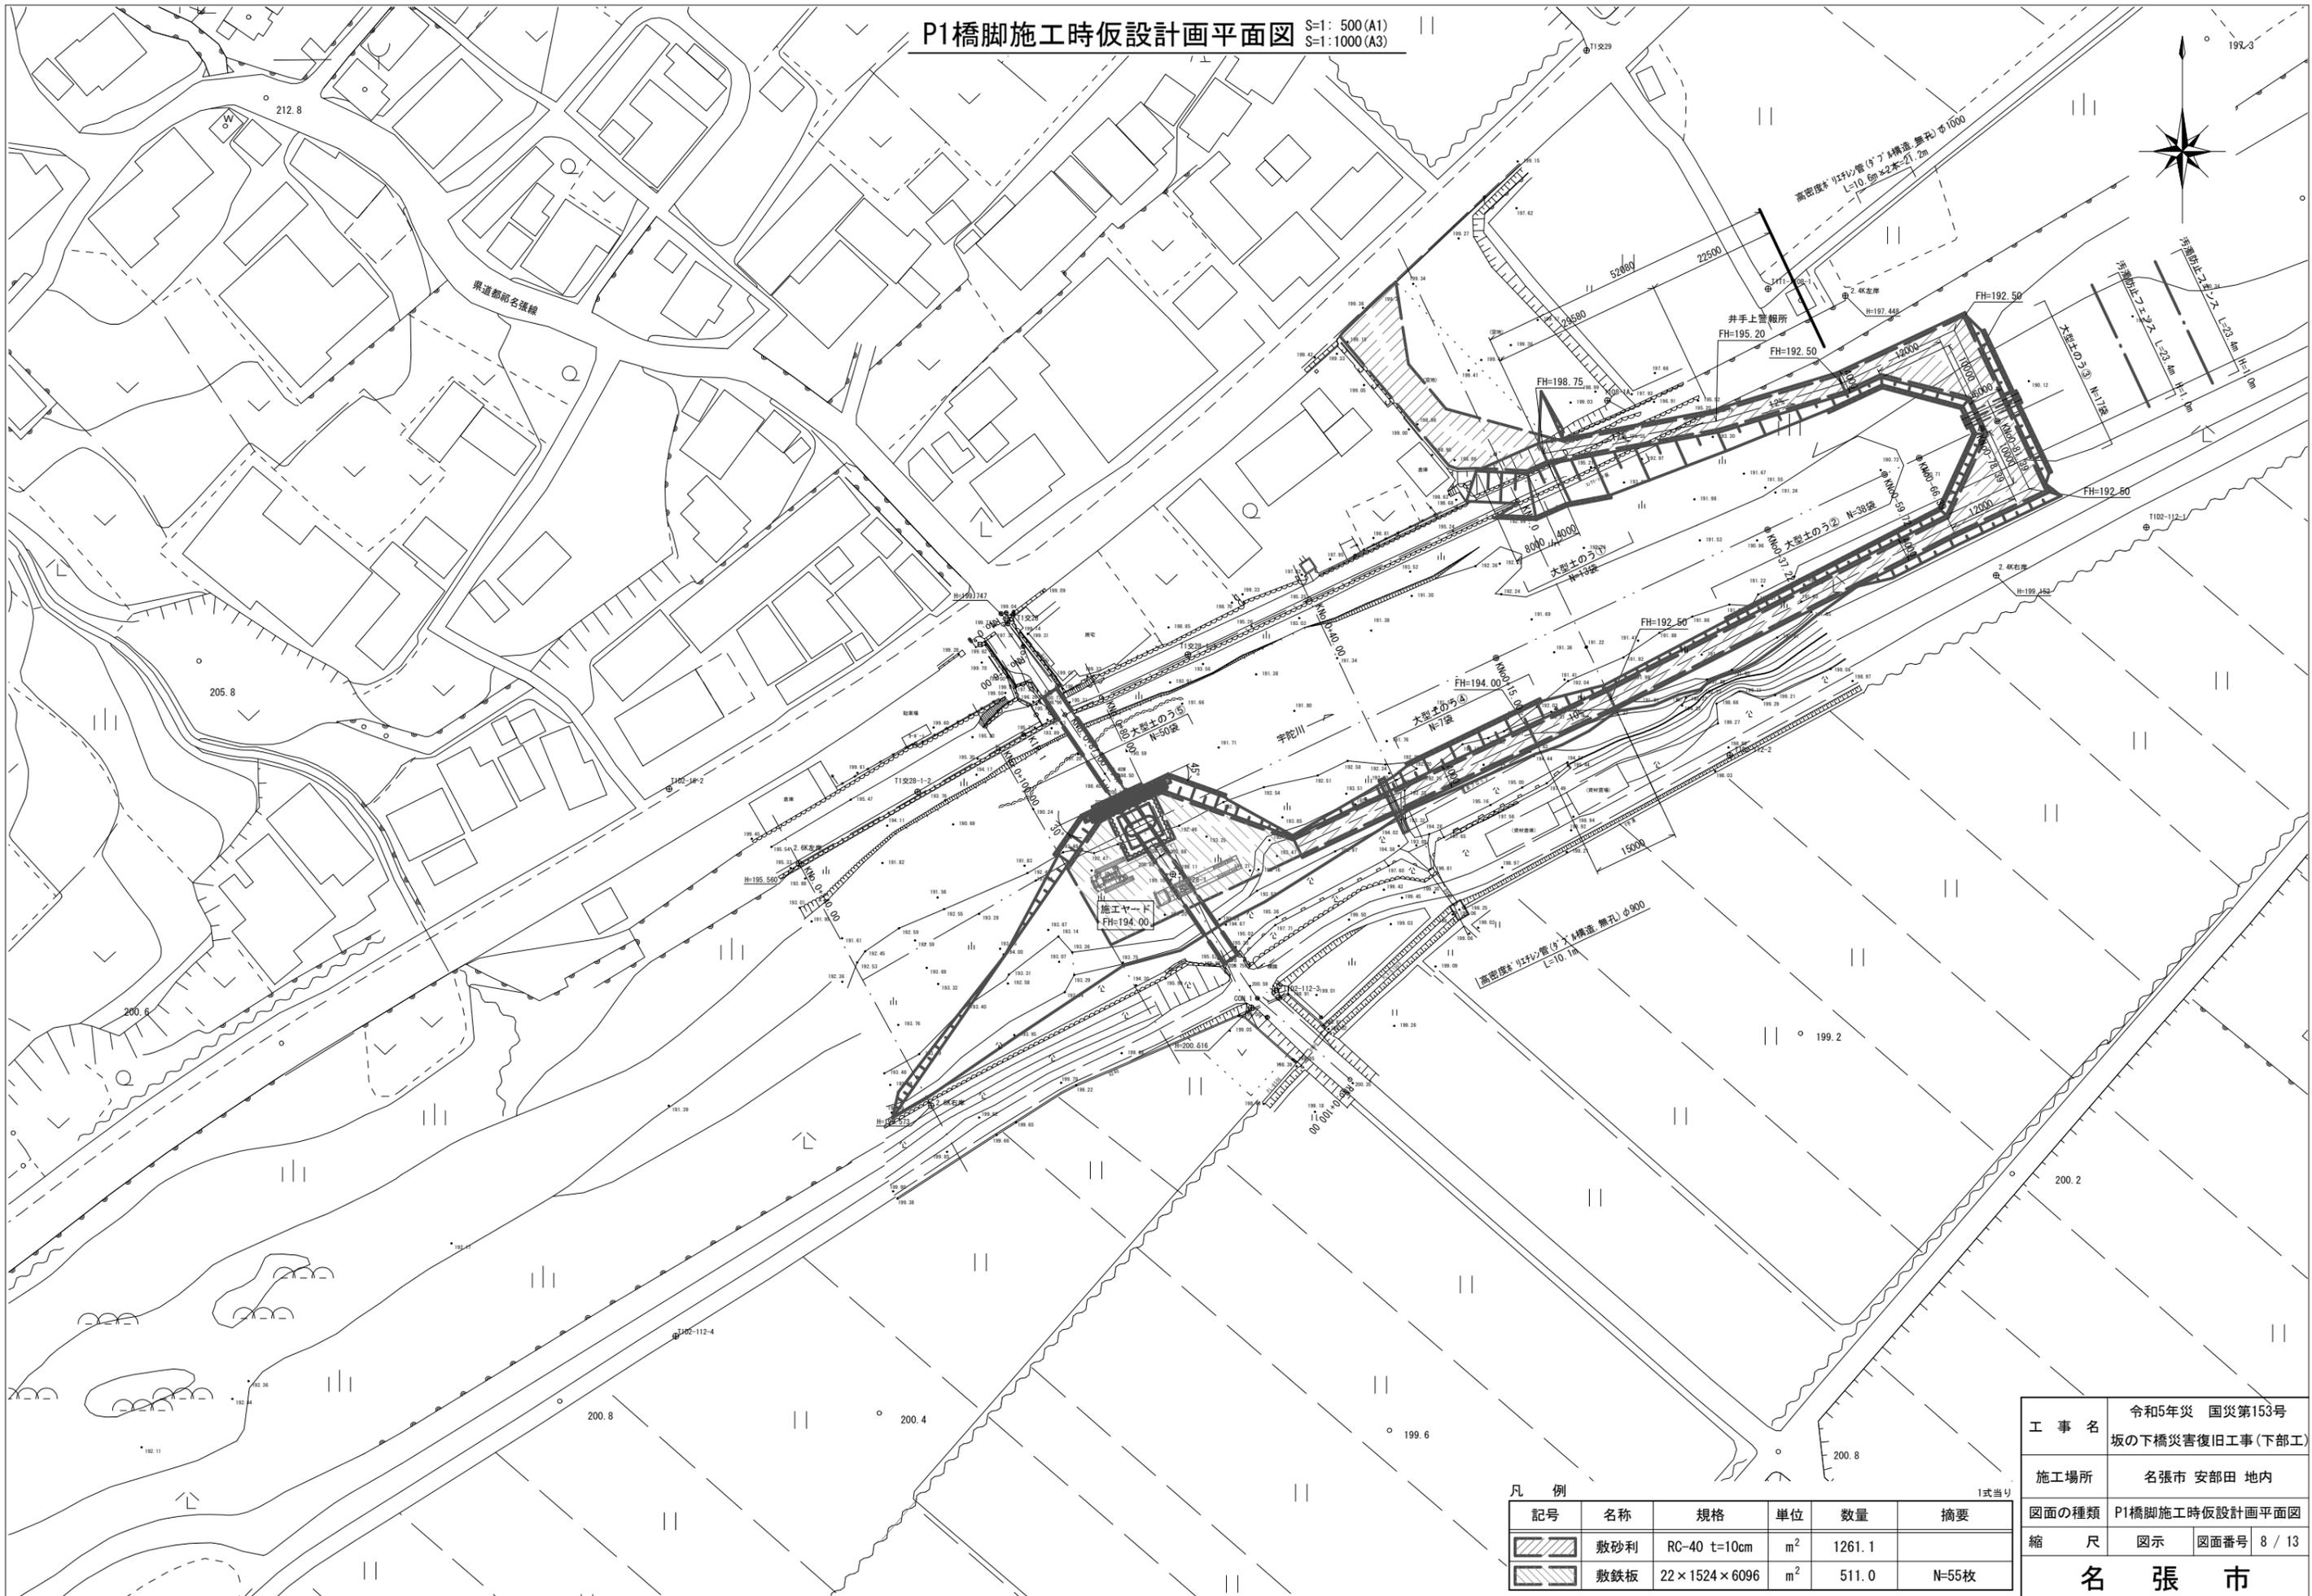

凡 例 1式当り

| 記号 | 名称  | 規格           | 単位             | 数量     | 摘要    |
|----|-----|--------------|----------------|--------|-------|
|    | 敷砂利 | RC-40 t=10cm | m <sup>2</sup> | 1261.1 |       |
|    | 敷鉄板 | 22×1524×6096 | m <sup>2</sup> | 511.0  | N=55枚 |

|              |                                  |      |        |
|--------------|----------------------------------|------|--------|
| 工 事 名        | 令和5年災 国災第153号<br>坂の下橋災害復旧工事(下部工) |      |        |
| 施工場所         | 名張市 安部田 地内                       |      |        |
| 図面の種類        | P1橋脚施工時仮設計画平面図                   |      |        |
| 縮 尺          | 図示                               | 図面番号 | 8 / 13 |
| <b>名 張 市</b> |                                  |      |        |

仮設工河川横断図(1) S=1:100 (A1)  
S=1:200 (A3)

|                       |      |
|-----------------------|------|
| KNo0-81.39<br>P1橋脚施工時 |      |
| 掘削                    | 2.6  |
| 盛土                    | 42.3 |

|                      |      |
|----------------------|------|
| KNo0-81.39<br>上部工架設時 |      |
| 掘削                   | 0.7  |
| 盛土                   | 42.3 |

|                       |      |
|-----------------------|------|
| KNo0-78.39<br>P1橋脚施工時 |      |
| 掘削                    | 0.3  |
| 盛土                    | 15.7 |


|                      |      |
|----------------------|------|
| KNo0-78.39<br>上部工架設時 |      |
| 掘削                   | 0.1  |
| 盛土                   | 15.7 |

KNo0-81.39  
(2.4K断面図利用)

※ 計画線破線は、KNo0-78.39を表す。

|                       |      |
|-----------------------|------|
| KNo0-78.39<br>P1橋脚施工時 |      |
| 掘削                    | 1.7  |
| 盛土                    | 17.8 |


|                      |      |
|----------------------|------|
| KNo0-78.39<br>上部工架設時 |      |
| 掘削                   | -    |
| 盛土                   | 17.8 |

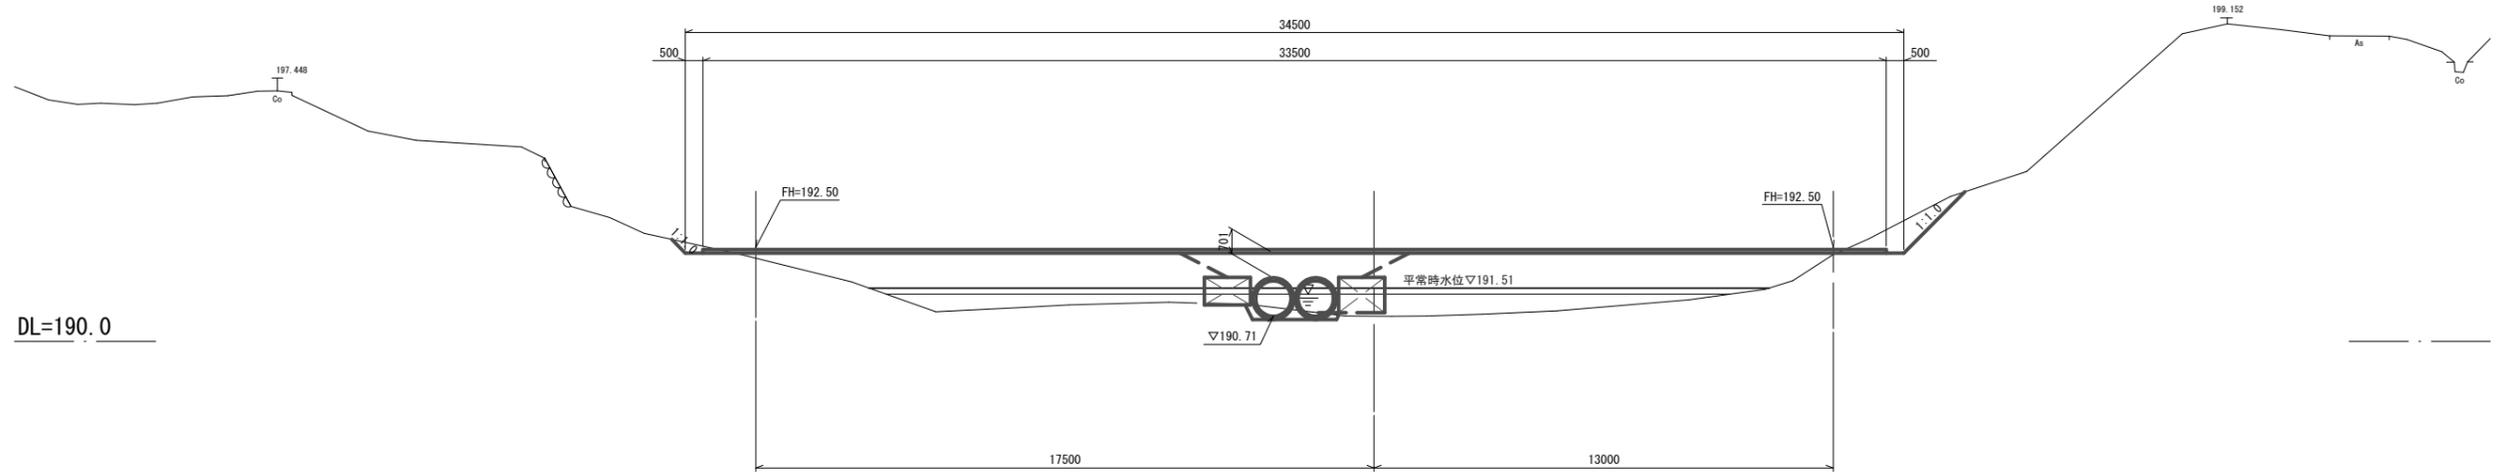

|         |     |        |     |
|---------|-----|--------|-----|
| P1橋脚施工時 |     | 上部工架設時 |     |
| 掘削      | 0.4 | 掘削     | 0.2 |
| 盛土      | 1.2 | 盛土     | 1.2 |

KNo0-66.39  
(2.4K断面図利用)

|         |     |        |     |
|---------|-----|--------|-----|
| P1橋脚施工時 |     | 上部工架設時 |     |
| 掘削      | 1.7 | 掘削     | 0.1 |
| 盛土      | 1.8 | 盛土     | 1.8 |

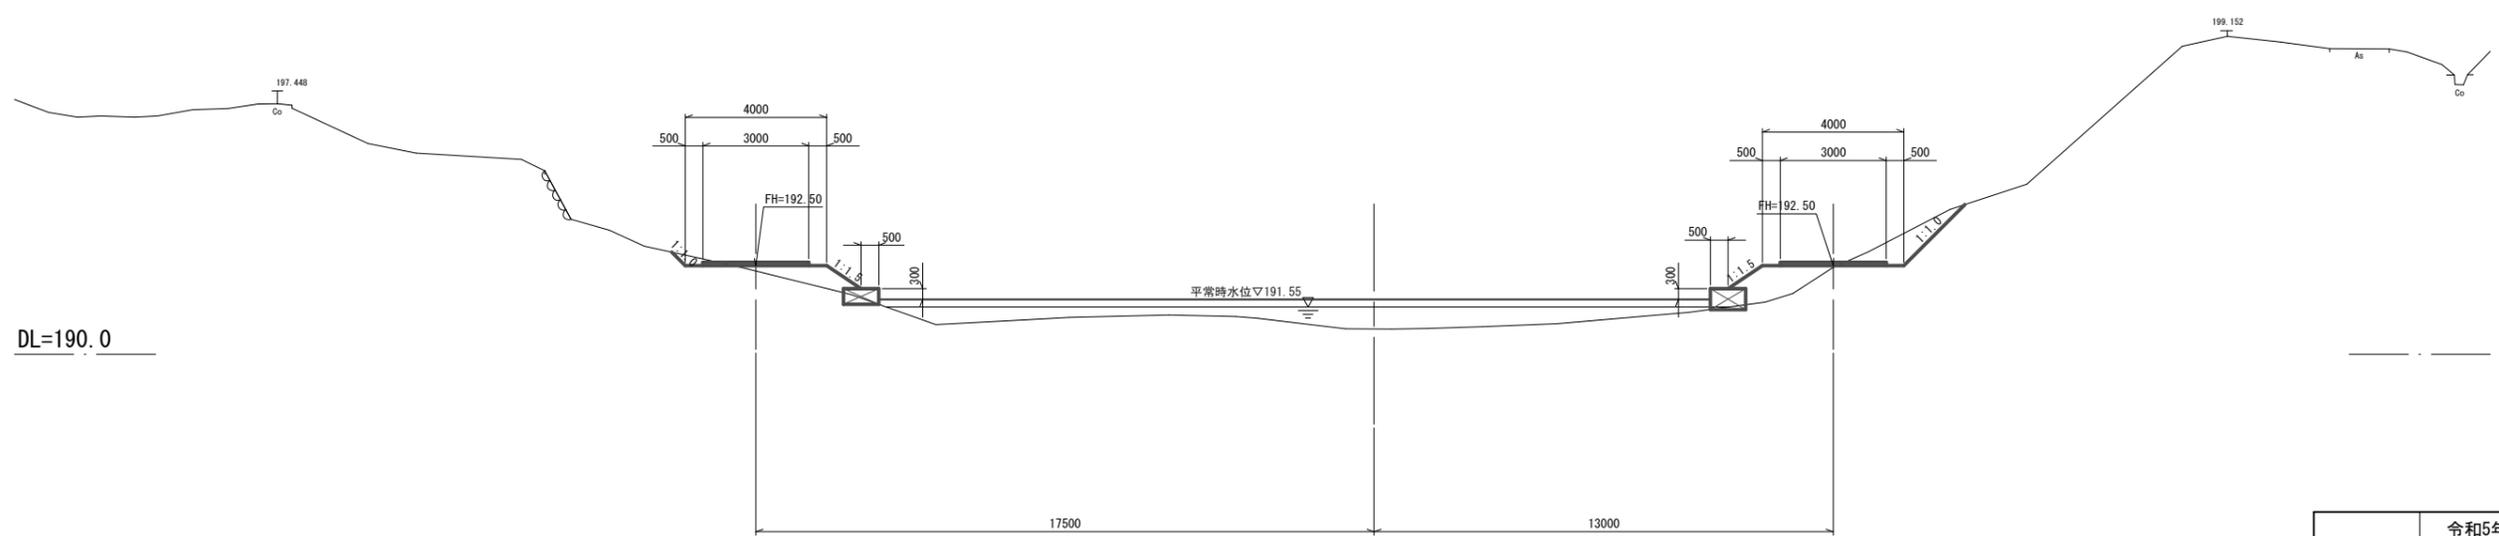

|              |                                  |      |        |
|--------------|----------------------------------|------|--------|
| 工事名          | 令和5年災 国災第153号<br>坂の下橋災害復旧工事(下部工) |      |        |
| 施工場所         | 名張市 安部田 地内                       |      |        |
| 図面の種類        | 仮設工河川横断図(1)                      |      |        |
| 縮尺           | 図示                               | 図面番号 | 9 / 13 |
| <b>名 張 市</b> |                                  |      |        |




仮設工河川横断図(3) S=1:100 (A1)  
S=1:200 (A3)

KNo. 0+80.00 (P1橋脚施工時)

GH=195.27  
FH=


DL=190

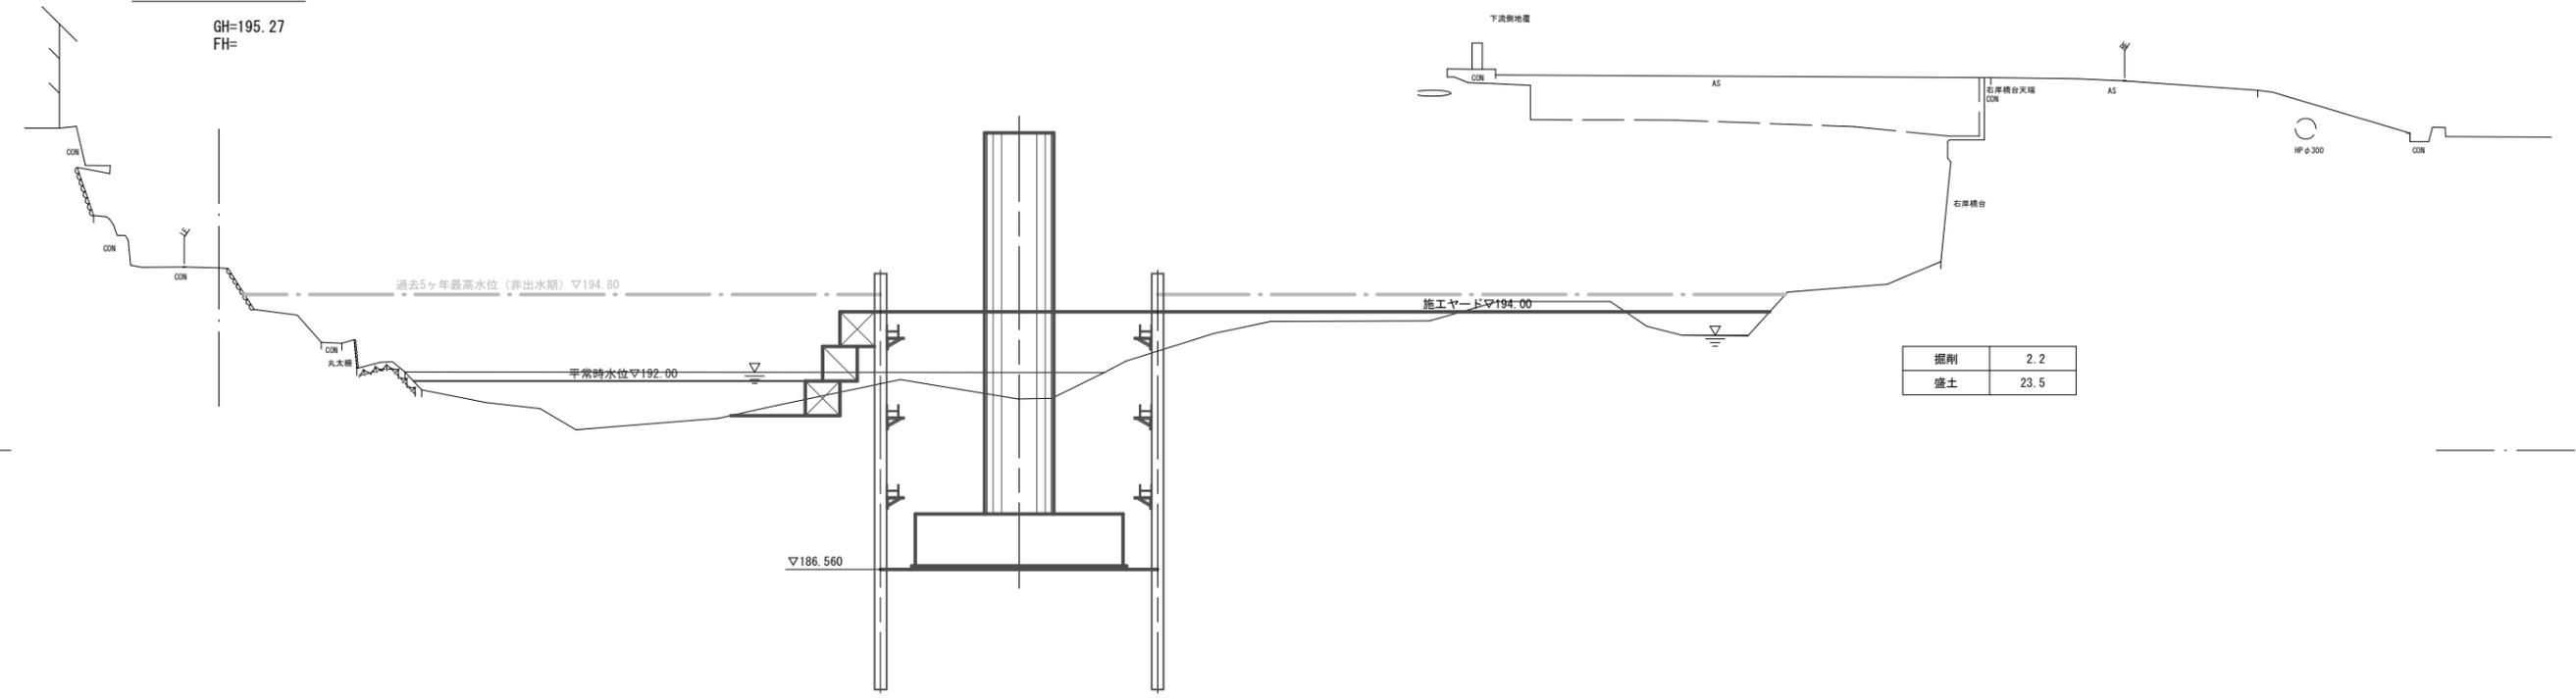


|              |                                  |      |         |
|--------------|----------------------------------|------|---------|
| 工事名          | 令和5年災 国災第153号<br>坂の下橋災害復旧工事(下部工) |      |         |
| 施工場所         | 名張市 安部田 地内                       |      |         |
| 図面の種類        | 仮設工河川横断図(3)                      |      |         |
| 縮尺           | 図示                               | 図面番号 | 11 / 13 |
| <b>名 張 市</b> |                                  |      |         |

P1橋脚土留め工構造図 S=1:100 (A1)  
S=1:200 (A3)


断面図  
(A-A)

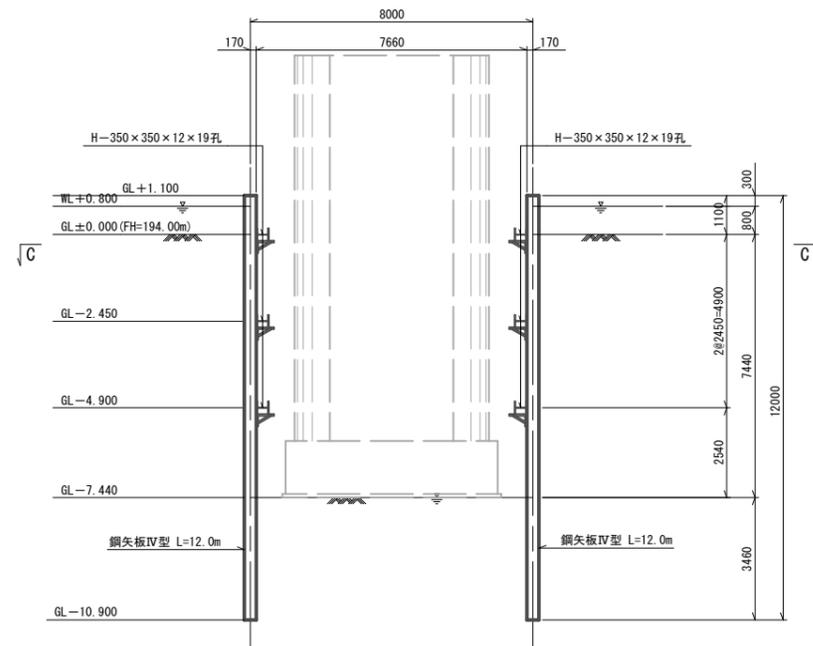

断面図  
(B-B)

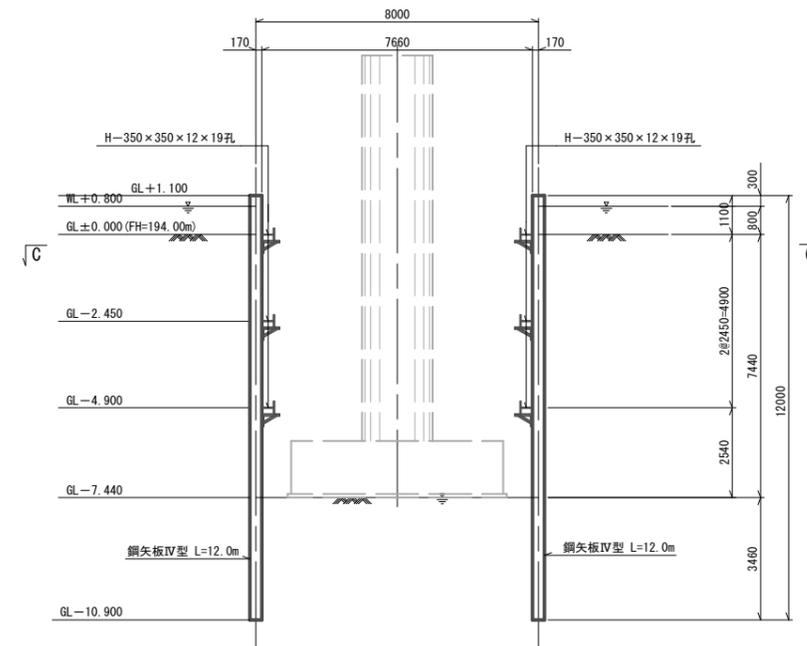

平面図  
(C-C)

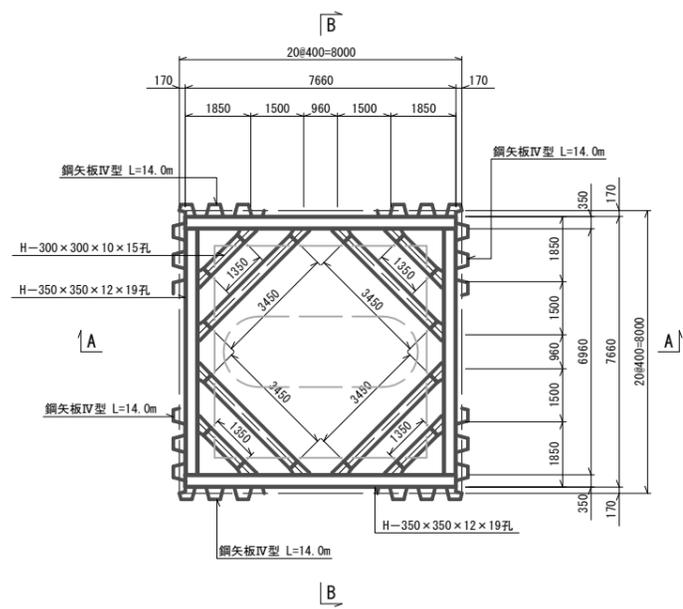


|       |                                  |      |         |
|-------|----------------------------------|------|---------|
| 工事名   | 令和5年災 国災第153号<br>坂の下橋災害復旧工事(下部工) |      |         |
| 施工場所  | 名張市 安部田 地内                       |      |         |
| 図面の種類 | P1橋脚土留め工構造図                      |      |         |
| 縮尺    | 図示                               | 図面番号 | 12 / 13 |
| 名 張 市 |                                  |      |         |

大型土のう展開図 S=1:400 (A3)  
S=1:200 (A1)


大型土のう①展開図

(P1橋脚施工時、上部架設時共通)

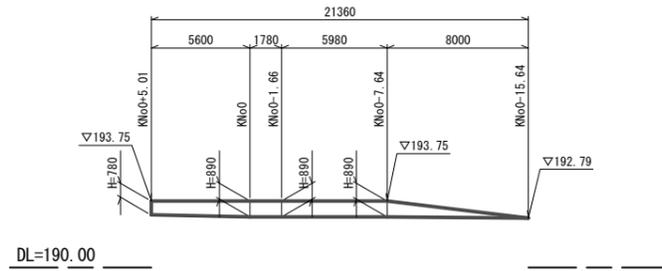


大型土のう②展開図

(P1橋脚施工時、上部架設時共通)

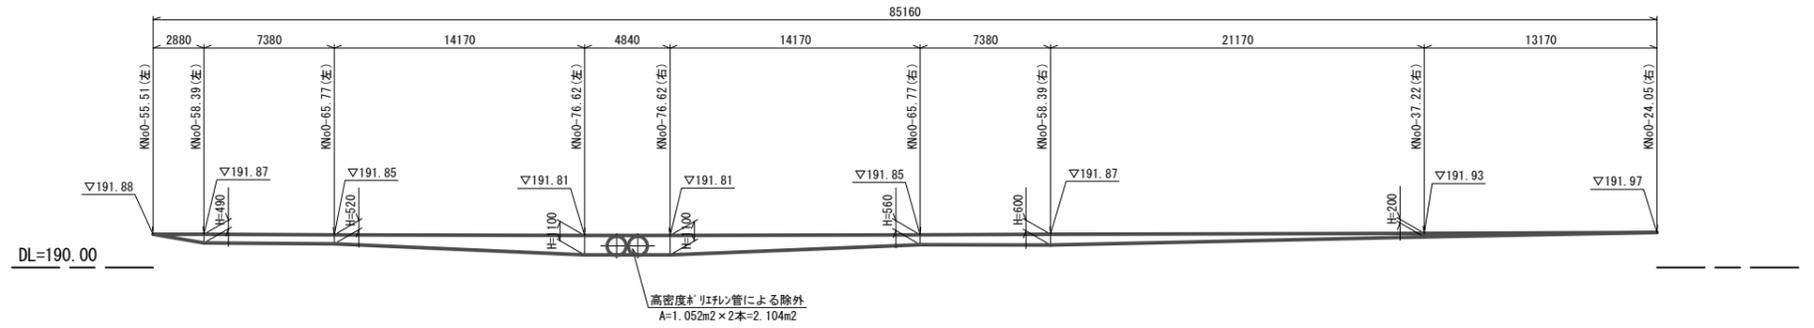


大型土のう③展開図

(P1橋脚施工時、上部架設時共通)

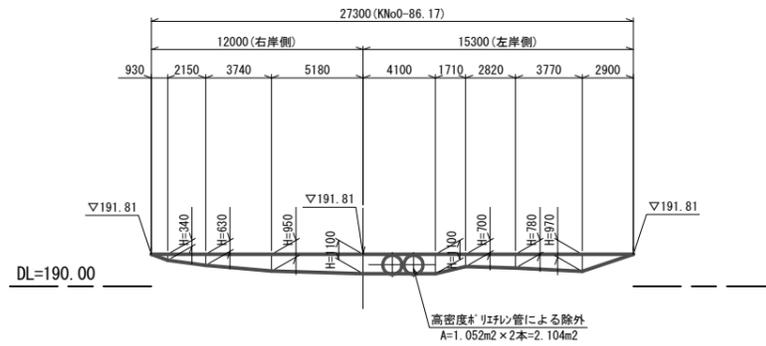


大型土のう④展開図

(P1橋脚施工時)

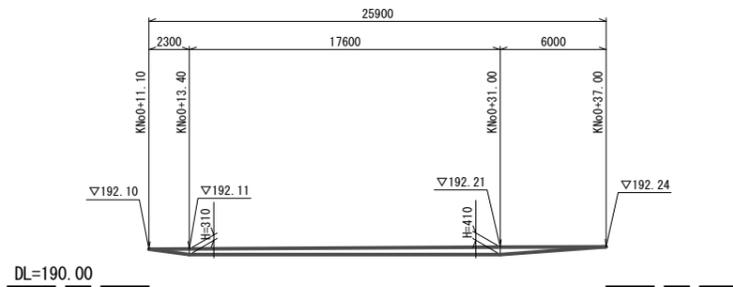

大型土のう⑤展開図

(P1橋脚施工時)

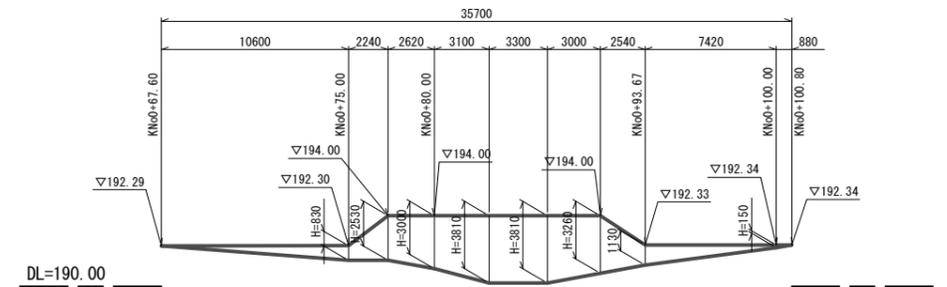

|       |                                  |      |         |
|-------|----------------------------------|------|---------|
| 工事名   | 令和5年災 国災第153号<br>坂の下橋災害復旧工事(下部工) |      |         |
| 施工場所  | 名張市 安部田 地内                       |      |         |
| 図面の種類 | 大型土のう展開図                         |      |         |
| 縮尺    | 図示                               | 図面番号 | 13 / 13 |
| 名 張 市 |                                  |      |         |